



ESTADO DO PIAUÍ
PREFEITURA MUNICIPAL DE SANTANA DO PIAUÍ
Rua Sete de Setembro, S/N, Centro - CEP: 64.615-000
Santana do Piauí – PI
CNPJ Nº 41.522.137/0001-93
www.santanadopiaui.pi.gov.br



**PROJETO DE CONSTRUÇÃO DE SEDE DA PREFEITURA DO MUNICÍPIO
DE SANTANA DO PIAUÍ - PI**

Ronald de Matos Sousa
Engº Civil
CREA-NAC 15117448
CREAJPI 1044

EM BRANCO

C

C



ESTADO DO PIAUÍ
PREFEITURA MUNICIPAL DE SANTANA DO PIAUÍ
Rua Sete de Setembro, S/N, Centro - CEP: 64.615-000
Santana do Piauí – PI
CNPJ Nº 41.522.137/0001-93
www.santanadopiaui.pi.gov.br



SUMÁRIO

- 1. APRESENTAÇÃO**
- 2. METAS**
- 3. MEMORIAIS DESCRIPTIVOS**
- 4. ESPECIFICAÇÕES TÉCNICAS**
- 5. CUSTOS**
- 6. PLANTAS TÉCNICAS**
- 7. LOCALIZAÇÃO DO MUNICÍPIO**
- 8. ANEXOS**

Ronald de Matos Sousa
Engº Civil
CREA-PI 191037-TAS-PI
CREA-PI 00048

EM BRANCO



ESTADO DO PIAUÍ
PREFEITURA MUNICIPAL DE SANTANA DO PIAUÍ
Rua Sete de Setembro, S/N, Centro - CEP: 64.615-000
Santana do Piauí – PI
CNPJ Nº 41.522.137/0001-93
www.santanadopiaui.pi.gov.br



1. APRESENTAÇÃO

O presente projeto faz parte do Plano de Ação proposto por esta administração, que prevê a construção da Sede da Prefeitura na zona urbana do município de SANTANA DO PIAUÍ - PIAUÍ. A fim de assegurar a execução deste projeto, cuja principal meta é levar benfeitorias para as comunidades do município, a PREFEITURA vem solicitar financiamento da obra em questão.

Ronald de Matos Sousa
Engº Civil
CREANAC 191007482
CREA-PI 00044

EM BRANCO



ESTADO DO PIAUÍ
PREFEITURA MUNICIPAL DE SANTANA DO PIAUÍ
Rua Sete de Setembro, S/N, Centro - CEP: 64.615-000
Santana do Piauí – PI
CNPJ Nº 41.522.137/0001-93
www.santanadopiaui.pi.gov.br



2. METAS

O projeto que ora se apresenta, trata-se da construção da Sede da Prefeitura no município de SANTANA DO PIAUÍ – PI. Estando situada no centro da cidade.

O dito projeto totaliza de uma área de 750 metros quadrados.

Ronald de Matos Sousa
Ronald de Matos Sousa
Engº Civil
CREA-PI: 1910301494
CREA-PI: 0004

EM BRANCC



3. MEMORIAL DESCRIPTIVO

1 – Considerações gerais:

Caberá a empreiteira um exame detalhado do local da obra, verificando todas as dificuldades dos serviços, análise do solo, captação de água, luz e força, acessos, transportes e tudo o que se fizer necessário para a execução dos serviços iniciais até a entrega final da obra. A contratada deverá fornecer todos os materiais e mão de obra para a mais perfeita execução dos serviços.

2 – Generalidades:

Todos os serviços aqui especificados deverão ser executados dentro dos preceitos da boa técnica e por profissionais especializados. Os materiais de construção a serem empregados deverão satisfazer as condições de 1^a qualidade e de 1º uso, não sendo admissíveis materiais de qualidade inferior que apresentarem defeitos de qualquer natureza, (medidas, empenamentos, etc.).

Em caso de necessidade de substituição de algum dos materiais especificados, será obrigatório o Aceite por escrito do referido material. A contratante se reserva o direito de impugnar a aplicação de qualquer material, desde que julgada suspeita a sua qualidade pela fiscalização.

3 – Execução da obra:

A empresa executora deverá fazer anotação de responsabilidade técnica ART/CREA-PI, referente à execução da obra. Todos os trabalhos deverão ser executados de acordo com a boa técnica e as normas da ABNT.

Se, em qualquer fase da obra, a fiscalização tomar conhecimento de serviços mal executados no tocante a níveis, prumos, esquadros, etc. ou materiais inadequados, a fiscalização reserva-se o direito de determinar sua demolição cabendo a Empreiteira o ônus em refazer tais serviços.



EM BRANCO



ESTADO DO PIAUÍ
PREFEITURA MUNICIPAL DE SANTANA DO PIAUÍ
Rua Sete de Setembro, S/N, Centro - CEP: 64.615-000
Santana do Piauí – PI
CNPJ Nº 41.522.137/0001-93
www.santanadopiaui.pi.gov.br



4 – Projeto:

A obra será executada em obediência aos projetos apresentados que definirão nos seus aspectos de arquitetura e instalações. Modificações que possam haver no decorrer da construção serão acertadas e discutidas previamente entre as partes interessadas.

A locação da construção, dimensões, afastamentos, detalhes construtivos e arquitetônicos deverão estar de acordo com o projeto.

5 – Conhecimento do local:

Admite-se que a empreiteira conheça perfeitamente o local onde será implantada a obra a que se referem estas especificações, bem como as dificuldades pertinentes a mesma.

6 – Serviços gerais:

Serão de responsabilidade da empreiteira e correrão por sua conta todos os serviços gerais, tais como, despesas com pessoal de administração da obra, transportes diversos, consumo de água, luz e força provisória, e outros que se façam necessários ao bom andamento da obra.

7 – Vigilância :

A proteção dos materiais e serviços executados caberá a empreiteira, que deverá manter a permanente vigilância sobre os mesmos, não cabendo ao Município a responsabilidade por quaisquer danos de qualquer natureza que venham a sofrer. A vigilância será mantida até a entrega da obra.

8 – Condições da entrega da obra:

A obra será considerada concluída após o término de todos os serviços e quando a obra apresentar condições de funcionamento, habitabilidade e segurança. Deverão ser testadas e feitas as ligações definitivas de água e luz e a limpeza geral da obra.

Ronald de Matos Sousa
Ronald de Matos Sousa
Engº Civil
CREA-NAC 191032740-0
CREA-PI 21383

EM BRANCO



ESTADO DO PIAUÍ
PREFEITURA MUNICIPAL DE SANTANA DO PIAUÍ
Rua Sete de Setembro, S/N, Centro - CEP: 64.615-000
Santana do Piauí – PI
CNPJ Nº 41.522.137/0001-93
www.santanadopiaui.pi.gov.br



SANTANA DO PIAUÍ – PI

1 – Localização:

O município está localizado na microrregião de Picos, compreendendo uma área irregular de 155 km², tendo como limites os municípios de São Jose do Piauí a norte, a sul com Picos, a oeste com Picos, Dom Expedito Lopes e Ipiranga do Piauí e, a leste com Sussuapara. A sede municipal tem as coordenadas geográficas de 06° 56'52" de latitude sul e 41° 31'07" de longitude oeste de Greenwich e dista cerca de 324 Km de Teresina.

2 – Aspectos Socioeconômicos

Os dados socioeconômicos relativos ao município foram obtidos a partir de pesquisa nos sites do IBGE (www.ibge.gov.br) e do Governo do Estado do Piauí (www.pi.gov.br). O município foi criado pela Lei Estadual nº 1.477, de 29/04/1992, sendo desmembrado do município de Picos. A população total, segundo o Censo 2000 do IBGE, é de 4.595 habitantes e uma densidade demográfica de 29,65 hab/km², onde 61,85% das pessoas estão na zona rural. Com relação a educação, 61,40% da população acima de 10 anos de idade é alfabetizada. A sede do município dispõe de abastecimento de água, energia elétrica distribuída pela Companhia Energética do Piauí S/A - CEPISA, terminais telefônicos atendidos pela TELEMAR Norte Leste S/A, agencia de correios e telégrafos e escola de ensino fundamental. A agricultura praticada no município é baseada na produção sazonal de feijão, mandioca e milho.

Ronald de Matos Sousa
Engº Civil
CREA-NAC 19103318546
CREA-PI 00000000000000000000000000000000

EM BRANCO



3 – Aspectos Fisiográficos:

As condições climáticas do município de Santana do Piauí apresentam temperaturas mínimas de 22°C e máximas de 36°C, com clima semiúmido e quente. Ocasionalmente, chuvas intensas, com máximas em 24 horas. A precipitação pluviométrica média anual é definida no Regime Equatorial Continental, com isoetas anuais entre 800 a 1.400 mm e trimestre janeiro-fevereiro-março e dezembro-janeiro- fevereiro como os mais chuvosos. Os meses de janeiro, fevereiro e março constituem o trimestre mais úmido (IBGE, 1977). Os solos da região são provenientes da alteração de arenitos, siltitos e conglomerado. Compreendem solos litólicos, álicos e distróficos, de textura média, pouco desenvolvidos, rasos a muito rasos, fase pedregosa, com floresta caducifólia e/ou floresta sub-caducifólia/cerrado. Associados ocorrem solos podzólicos vermelho-amarelos, textura média a argilosa, fase pedregosa e não pedregosa, com misturas e transições vegetais, floresta sub-caducifólia/caatinga. Secundariamente, ocorrem areias quartzosas, que compreendem solos arenosos essencialmente quartzosos, profundos, drenados, desprovidos de minerais primários, de baixa fertilidade, com transições vegetais, fase caatinga hiperxerófila e/ou cerrado sub-caducifólio/floresta sub- caducifólia (Jacomine et al., 1986). As formas de relevo, da região em apreço, compreendem, principalmente, superfícies tabulares reelaboradas (chapadas baixas), relevo plano com partes suavemente onduladas e altitudes variando de 150 a 300 metros; superfícies tabulares cimeiras (chapadas altas), com relevo plano, altitudes entre 400 a 500 metros, com grandes mesas recortadas e superfícies onduladas com relevo movimentado, encostas e prolongamentos residuais de chapadas, desníveis e encostas mais acentuadas de vales, elevações (serras, morros e colinas), com altitudes de 150 a 500 metros (Jacomine et al., 1986).



Karla de Britto Souza
Ronald de Matos Sousa
Engr. Civil
CREA-NAC 19103745-6
CREA-PI 0059

EM BRANCO



4. ESPECIFICAÇÕES TÉCNICAS

1 – PLACA DA OBRA:

A placa da obra deverá ser confeccionada em chapa galvanizada, montada sobre moldura de madeira, com pintura a base de poliuretano, resistente às intempéries. Será executada com dimensões de 1,80 x 3,60 metros, conforme os padrões exigidos. Terá sustentação em frechais de madeira 7,5 x 7,5 cm, na altura estabelecida pelas normas. As inscrições deverão ter todas as informações básicas sobre a obra.

2 – INSTALAÇÕES PROVISÓRIAS:

As instalações provisórias necessárias ao funcionamento, o que segue: barracão, andaimes, ligações provisórias de água, luz e força, etc., serão de responsabilidade da empreiteira bem como as despesas das mesmas.

3 – MARCAÇÃO DA OBRA:

A locação da obra deverá ser feita após a limpeza do terreno, com aparelhos adequados de modo a corresponder rigorosamente às formas e dimensões registradas no projeto.

4 – LIMPEZA DO TERRENO:

Os serviços de capina e limpeza deverão ser executados de forma a deixar completamente livre, não somente toda a área da obra, como também os caminhos necessários ao transporte, guarda dos materiais de construção e para receber a marcação da obra. Os serviços de limpeza do terreno deverão ser executados de modo a não deixar raízes ou troncos de árvores, que possam prejudicar os trabalhos da própria obra ou futuramente.

Ronald de Matos Sousa
Ronald de Matos Sousa
Engº C. VII
CRENAC 191033-1485-8
CREA-PI 10000000000000000000000000000000

EM BRANCO



ESTADO DO PIAUÍ
PREFEITURA MUNICIPAL DE SANTANA DO PIAUÍ
Rua Sete de Setembro, S/N, Centro - CEP: 64.615-000
Santana do Piauí – PI
CNPJ Nº 41.522.137/0001-93
www.santanadopiaui.pi.gov.br



5 – MOVIMENTO DE TERRA:

As escavações serão manuais ou com maquinaria que a Empreiteira julgar mais conveniente, e terá a finalidade e adaptar as cotas constantes dos projetos, até encontrar terreno firme. Deverá ser mantido um terrapleno que permita a implantação correta do projeto escolhido e que permita o mais perfeito escoamento das águas superficiais. O processo a ser adotado dependerá da natureza do solo, sua topografia, dimensões e volume a ser removido ou alterado. As áreas externas, quando não perfeitamente caracterizadas em plantas, serão regularizadas de forma a permitir, sempre, fácil acesso e perfeito escoamento das águas superficiais.

6 – ESTRUTURA:

As fundações serão executadas de acordo com o projeto estrutural específico, quanto ao tipo de fundação, as dimensões, armaduras, localização e traço de concreto dos elementos estruturais. Observar os níveis definidos no projeto arquitetônico e o posicionamento das paredes. Deverão ser observados as interferências da fundação com os projetos elétrico e hidro sanitário, prever as passagens para as tubulações tanto na horizontal como na vertical nas vigas. Recobrimento da ferragem deverá ser de no mínimo 2,5cm concreto com resistência de 25MPa ou maior.


O concreto a ser aplicado deve ser calculado atendendo à norma NB-1/78 (NBR 6118) - Projeto de Estruturas de Concreto - da ABNT (Associação Brasileira de Normas Técnicas). Todo o concreto estrutural deverá ser preferencialmente usinado. Toda estrutura deverá ser executada obedecendo as medidas e o posicionamentos indicados no projeto. O aço e o concreto a aplicar deverão estar descritos no projeto estrutural e memoriais específicos. Recobrimento da ferragem deverá ser de no mínimo 2,5cm concreto com resistência de 25MPa ou maior. Todos vãos de portas e janelas, cujas partes superiores não venham a facear vigas ou lajes, terão vergas de concreto, armadas em todo o vão, apoiadas no mínimo 20 cm de cada lado, na alvenaria. Todas as passagens de tubulação na

Ronald de Matos Sousa
Engº Civil
CREA-NAC 191037485-0
CREA-PI 00000

EM BRANCO



ESTADO DO PIAUÍ
PREFEITURA MUNICIPAL DE SANTANA DO PIAUÍ
Rua Sete de Setembro, S/N, Centro - CEP: 64.615-000
Santana do Piauí – PI
CNPJ Nº 41.522.137/0001-93
www.santanadopiaui.pi.gov.br

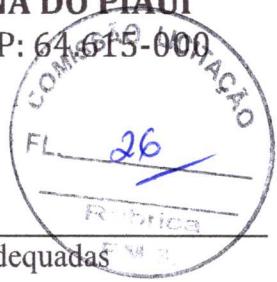

estrutura deverão constar do Projeto Estrutural, serão feitas com caixas ou buchas adequadas em medida, e de modo a não enfraquecer a estrutura: na hipótese de se incorrer um enfraquecimento, a zona em questão será devidamente reforçada. As vigas externas e algumas internas deverão possuir alturas iguais as vergas das esquadrias, exceto quando indicado em projeto. Colocar estrutura das caixas d'água em concreto pré-moldado com dimensões de acordo com projeto e impermeabilização da laje.

7 – COBERTURA:

O madeiramento para o telhado da ampliação será com terças, caibros, tesouras e demais peças, dimensionadas adequadamente para suportar os vãos a que se submeterão. A madeira utilizada deve ser de lei, seca, sem deformações que comprometam a planicidade do telhado. Deverá ser tratada com cupinicida como prevenção. Para calcular a inclinação do madeiramento indicada no projeto meça em um metro de distância a altura de 5cm, por exemplo, para uma inclinação de 5%, ou seja, para cada metro na horizontal, o telhado deve subir na vertical 30cm, tantos centímetros quanto for a inclinação indicada.

A cobertura da ampliação será com telha cerâmica colonial e de zinco, sobre estrutura de madeira de qualidade dura, imunizada contra pragas com caibros e terças apoiadas sobre a alvenaria. Utilizar rufos de concreto nos arremates do telhado com as paredes extremas e calha metálica de acordo com a queda d'água da cobertura.

8 – ALVENARIA E DIVISÓRIAS:

Deverão obedecer às posições e dimensões das paredes constantes no projeto arquitetônico (Ver Prancha). As cotas de espessura de paredes no projeto arquitetônico consideram com revestimento, espessura do tijolo mais uma camada de emboço de 2,0cm em cada face. As paredes serão em alvenaria de tijolos cerâmicos, assentados com

Ronald de Matos Sousa
Engº Civil
CREA-PI 191007745-1
CREAJPI 164-1

EM BRANCO



ESTADO DO PIAUÍ
PREFEITURA MUNICIPAL DE SANTANA DO PIAUÍ
Rua Sete de Setembro, S/N, Centro - CEP: 64.615-000
Santana do Piauí – PI
CNPJ Nº 41.522.137/0001-93
www.santanadopiaui.pi.gov.br



argamassa de cimento, cal e areia média no traço 1:2:8, com juntas de 15mm. As fiadas deverão ser travadas, alinhadas, niveladas e aprumadas. Os vão de portas e janelas, que não estiverem sob vigas, terão vergas e contravergas de concreto armado, com dimensão horizontal ultrapassando em 20cm para cada lado. Na união de alvenarias com vigas, lajes e pilares deve ser executado chapisco, para maior aderência. Tubulações elétricas e hidráulicas, quando embutidas na alvenaria, terão um recobrimento mínimo de 15mm, sem contar o emboço.

Serão instaladas divisórias em granito na área dos banheiros (Ver Prancha).

9 – ESQUADRIAS:

As esquadrias obedecerão às quantidades, posições dimensionamento e funcionamento constantes no projeto arquitetônico (Ver Pranchas). Verificar a tabela de esquadrias e os detalhes de esquadrias, quando ocorrerem.

Cada porta será equipada com três dobradiças. As esquadrias instaladas em ambientes com azulejo deverão ser alinhadas prevendo a espessura de no mínimo 1cm para o revestimento.

As esquadrias deverão ser alinhadas caso sejam mais estreitas que a parede acabada, pela face interna, deixado o lado externo para ser enquadrado com argamassa.

10 – REVESTIMENTO INTERNO:


As paredes internas e vigas serão chapiscadas com argamassa de cimento e areia, no traço 1:3. Após a completa pega das argamassas da alvenaria, do chapisco, da instalação das tubulações elétricas e hidro sanitárias e a colocação das esquadrias, as paredes receberão internamente reboco com espessura de quinze milímetros (15mm) composto de argamassa de cimento, cal e areia fina peneirada no traço 1:2:9. As paredes dos banheiros e copa/cozinha serão revestidas com revestimentos de primeira qualidade até a altura do forro. Os revestimentos cerâmicos serão assentados a seco, com emprego de argamassa de alta adesividade (cola), sobre as paredes emboçadas e curadas.

Ronald de Matos Sousa
Engº Civil
CREA-NAC 191613745-0
CREA-PB 10144

EM BRANCO



ESTADO DO PIAUÍ
PREFEITURA MUNICIPAL DE SANTANA DO PIAUÍ
Rua Sete de Setembro, S/N, Centro - CEP: 64.615-000
Santana do Piauí – PI
CNPJ Nº 41.522.137/0001-93
www.santanadopiaui.pi.gov.br

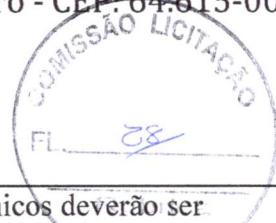

Quando necessários, cortes e furos nos revestimentos cerâmicos deverão ser feitos com equipamentos apropriados para essa finalidade, devendo ser evitado o processo manual. As bases dos metais embutidos deverão ser posicionadas de maneira correta para que o acabamento fique posicionado no nível adequado com o revestimento, seja azulejo (1cm) ou granito/mármore (2cm). Observar também os eixos dos metais, pontos de esgoto e louças se estão todos alinhados conforme o projeto.

11 – REVESTIMENTO EXTERNO:

Externamente as paredes serão chapiscadas com argamassa de cimento e areia no traço 1:3. Após a completa cura da argamassa de assentamento e do chapisco, as mesmas serão rebocadas com argamassa de cimento, cal e areia fina peneirada, adicionada de impermeabilizante apropriado, no traço 1:2:9, cuja camada terá uma espessura de quinze milímetros. Os muros existentes serão preparados adequadamente e rebocados na área da doca.

12 – FORRO:

Os forros deverão ser perfeitamente nivelados sendo em gesso com afastamento de apoio conforme o fabricante.

13 – PINTURA:

As paredes terão inicialmente removidas todas as irregularidades, devendo serem lixadas e retocadas onde apresentarem imperfeições, para depois de removido todo pó solto, receberem o processo de pintura.

As paredes internas terão aplicação de massa látex sobre o reboco limpo, depois selador látex PVA e por fim acabamento em tinta PVA. As cores e demais acabamentos serão definidos pelo PROPRIETÁRIO DO PROJETO.

Ronald de Matos Sousa
Engº Civil
CREANÁO 19101074502
CREA/PI 00094

EM BRANCO



ESTADO DO PIAUÍ
PREFEITURA MUNICIPAL DE SANTANA DO PIAUÍ
Rua Sete de Setembro, S/N, Centro - CEP: 64.615-000
Santana do Piauí – PI
CNPJ Nº 41.522.137/0001-93
www.santanadopiaui.pi.gov.br



14 – PAVIMENTAÇÃO:

Os pisos deverão ser assentados com argamassa adesiva específica para o material, usando preferencialmente a industrializada. Planejar a colocação do piso para combinar com o revestimento cerâmico quando for o caso ou para evitar que termine no arremate com peças muito pequenas. Os níveis dos pisos deverão ser verificados no local para levantar qualquer dúvida que possa ocorrer. Nos banheiros e DML utilizar cerâmica observando a paginação das paredes e dos aparelhos.

15 – LOUÇAS E METAIS:

Antes de rebocar as paredes deverá ser verificado se os pontos estão corretamente instalados para as louças e metais adquiridos. Posicionar os registros de gaveta (geral) uns 180cm acima do piso.

Saída para a torneira do lavatório a 60cm do piso deslocada do eixo 10cm e o ponto de esgoto na parede a 50cm no eixo da cuba, no caso do lavatório com coluna deixar o ponto de esgoto no piso.

16 – INSTALAÇÕES HIDROSSANITÁRIAS:

As instalações de água e esgotos devem ser executadas de acordo com o estipulado no projeto hidro sanitário com os pontos colocados conforme o detalhamento arquitetônico, devendo ser utilizados tubos de PVC rígido e conexões apropriadas. Toda a tubulação de água fria será em PVC rígido soldável, as conexões de espera para ligação dos aparelhos terão bolsa contendo bucha de latão com rosca interna (linha azul), para ligação com as peças metálicas (torneiras, chuveiros, etc.). Cada ramificação de descida de água fria terá um registro de gaveta para possibilitar manutenção nos aparelhos sem interromper o fornecimento às outras peças.


A rede de esgoto cloacal será toda em PVC rígido com uma junta soldada e a outra com anel de borracha. As descidas serão embutidas na alvenaria, não poderão jamais ficar embutidas nos elementos estruturais de concreto. Quando a tubulação atravessar

Ronald de Matos Souza
Engº Civil
GRENAI 191000749
CREAJPI 000000000

EM BRANCO



ESTADO DO PIAUÍ
PREFEITURA MUNICIPAL DE SANTANA DO PIAUÍ
Rua Sete de Setembro, S/N, Centro - CEP: 64.615-000
Santana do Piauí – PI
CNPJ Nº 41.522.137/0001-93
www.santanadopiaui.pi.gov.br

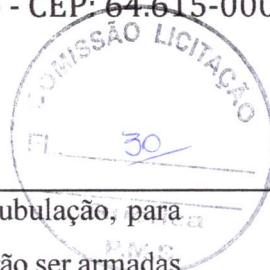

alguma viga, deverá ser deixada passagem com diâmetro maior que o da tubulação, para permitir movimentação. As caixas de inspeção com tampa em concreto deverão ser armadas com tela para ter resistência de 350Kg de sobrecarga.

As calhas serão colocadas na alvenaria abaixo das telhas metálicas e do beiral com cimento mínimo de 0,5% (meio por cento) e não deverão ser pregadas ou aparafusadas ao madeiramento para permitir que trabalhem com a dilatação térmica, sem romper as soldas.

Os pontos de água e esgoto na parede ou piso, deverão levar em consideração o revestimento com cerâmica ou a ausência deste, quando for o caso, para que fiquem nivelados com o acabamento permitindo a colocação dos aparelhos e metais.

As caixas de inspeção com tampa em concreto deverão ser armadas com tela para ter resistência de 350Kg de sobrecarga.

17 – INSTALAÇÕES ELÉTRICAS:

As instalações elétricas serão executadas em pleno acordo com o previsto no projeto elétrico e serão utilizados materiais de comprovada qualidade e segurança. Todos os eletrodutos serão de PVC flexível nas paredes, com as conexões apropriadas para evitar estrangulamentos.

A fiação terá as secções especificadas e obedecerá ao seguinte código de cores:

- fase: preto;
- neutro: azul claro;
- terra: vermelho;
- retorno e sinalização: amarelo.

Os pontos nas paredes (tomadas, interruptores e outros) deverão obedecer às posições definidas no projeto elétrico e, principalmente, ao detalhamento arquitetônico quando houver, devendo estar aprumadas e niveladas.

18 – ORNAMENTAÇÃO:

Ronald de Matos Sousa
Engº Civil
CRÉA/HAG 191035/MAPI
DRE/PI/CE/000

EM BRANCO



ESTADO DO PIAUÍ
PREFEITURA MUNICIPAL DE SANTANA DO PIAUÍ
Rua Sete de Setembro, S/N, Centro - CEP: 64.615-000
Santana do Piauí – PI
CNPJ Nº 41.522.137/0001-93
www.santanadopiaui.pi.gov.br



Será plantado grama, pergolados e cobogó de concreto em pontos descritos nos projetos (Ver Pranchas).

19 – LIMPEZA:

Ao término da obra deverão ser desmontadas e retiradas todas as instalações provisórias, bem como todo o entulho. Deve ser procedida lavagem de todos os aparelhos sanitários, assim como das peças de acabamento, com água e sabão, não sendo permitido o uso de soluções de ácidos. Os metais cromados devem ser limpos da mesma maneira e polidos com flanela. As esquadrias devem ser limpas com detergentes leves e panos macios. Antes da entrega da obra deve ser feita limpeza geral e teste de todas as instalações.

Ronald de Matos Sousa
Engº Civil
CREA-NAC 1910015350
CREA-PI 10004

EM BRANCO



ESTADO DO PIAUÍ
PREFEITURA MUNICIPAL DE SANTANA DO PIAUÍ
Rua Sete de Setembro, S/N, Centro - CEP: 64.615-000
Santana do Piauí – PI
CNPJ Nº 41.522.137/0001-93
www.santanadopiaui.pi.gov.br



5. CUSTOS

O custo total do projeto será de **R\$ 1.000.000,00** conforme planilha de orçamento anexa.

Ronald de Matos Sousa
Engº Civil
GRÉA NAC 19167700000
CREA-PI 00001

EM BRANCO

PREFEITURA MUNICIPAL DE SANTANA DO PIAUÍ
CNPJ: 41.522.137/0001-93

Obra
CONSTRUÇÃO DA SEDE DA PREFEITURA MUNICIPAL DE SANTANA DO PIAUÍ 2022

Bancos
SINAPI - 11/2021 - Piauí
ORSE - 11/2021 - Sergipe
SEINFRA - 027 - Ceará

B.D.I.
22,37%
Encargos Sociais
Não Desonerado:
Horista: 112,15%
Mensalista: 70,87%

Planilha Orçamentária Resumida

Item	Descrição	Total	Peso (%)
1	ADMINISTRAÇÃO LOCAL	33.716,51	3,37 %
2	SERVIÇOS PRELIMINARES	9.830,39	0,98 %
3	MOVIMENTO DE TERRA PARA FUNDAÇÃO	24.299,47	2,43 %
4	FUNDAÇÕES	50.557,72	5,06 %
5	SUPERESTRUTURA	177.691,26	17,77 %
6	ALVENARIA E DIVISÓRIAS	174.948,42	17,49 %
7	ESQUADRIAS	76.055,51	7,61 %
8	COBERTURA	58.706,04	5,87 %
9	IMPERMEABILIZAÇÃO	5.886,96	0,59 %
10	REVESTIMENTOS	85.844,47	8,58 %
11	FORRO	14.719,89	1,47 %
12	PAVIMENTAÇÃO	128.023,31	12,80 %
13	PINTURA	55.489,62	5,55 %
14	INSTALAÇÃO HIDRÁULICA	9.587,14	0,96 %
15	INSTALAÇÃO SANITÁRIA	23.390,77	2,34 %
16	INSTALAÇÃO ELÉTRICA	37.471,67	3,75 %
17	LOUÇAS, ACESSÓRIOS E METAIS	15.149,23	1,51 %
18	COMBATE A INCÊNDIO	1.386,19	0,14 %
19	ORNAMENTAÇÃO	15.773,05	1,58 %
20	SERVIÇOS FINAIS	1.472,38	0,15 %

Total sem BDI 817.203,57
Total do BDI 182.796,43
Total Geral 1.000.000,00



EM BRANCO



Item	Código Banco	Descrição	Orçamento Sintético		Bancos	B.D.I.	Encargos Sociais
			Und	Quant.			
1		ADMINISTRAÇÃO LOCAL					33.716,51
1.1	ADM. Próprio OBRA	ADMINISTRAÇÃO LOCAL DA OBRA (10 MESES)	UND	1,00	27.552,92	33.716,51	33.716,51
2		SERVIÇOS PRELIMINARES					9.830,39
2.1	S- Próprio 74209/001	PLACA DE OBRA EM CHAPA DE ACO GALVANIZADO	m²	6,48	327,24	400,44	2.594,85
2.2	98524 SINAPI	LIMPEZA MANUAL DE VEGETAÇÃO EM TERRENO COM ENXADA.AF_05/2018	m²	750,00	2,61	3,19	2.392,50
2.3	99059 SINAPI	LOCACAO CONVENTIONAL DE OBRA, UTILIZANDO GABARITO DE TÁBUAS CORRIDAS PONTALETADAS A CADA 2,00M - 2 UTILIZAÇÕES. AF_10/2018	M	85,10	46,51	56,91	4.843,04
3		MOVIMENTO DE TERRA PARA FUNDAÇÃO					24.299,47
3.1	96523 SINAPI	ESCAVAÇÃO MANUAL PARA BLOCO DE COROAVENTO OU SAPATA, COM PREVISÃO DE FÓRMA. AF_06/2017	m³	44,33	74,62	91,31	4.047,77
3.2	96527 SINAPI	ESCAVAÇÃO MANUAL DE VALA PARA VIGA BALDRAME, COM PREVISÃO DE FÓRMA. AF_06/2017	m³	14,59	97,97	119,89	1.749,20
3.3	94319 SINAPI	ATERRO MANUAL DE VALAS COM SOLO ARGILLO-ARENOSO E COMPACTAÇÃO MECANIZADA. AF_05/2016	m³	375,00	40,32	49,34	18.502,50
4		FUNDAÇÕES					50.557,72
4.1	96619 SINAPI	LASTRO DE CONCRETO MAGRO, APLICADO EM BLOCOS DE COROAVENTO OU SAPATAS, ESPESSURA DE 5 CM. AF_08/2017	m²	29,55	28,41	34,77	1.027,45
4.2	96543 SINAPI	ARMAÇÃO DE BLOCO, VIGA BALDRAME E SAPATA UTILIZANDO AÇO CA-60 DE 5 MM - MONTAGEM. AF_06/2017	KG	208,10	17,55	21,48	4.469,99
4.3	96545 SINAPI	ARMAÇÃO DE BLOCO, VIGA BALDRAME OU SAPATA UTILIZANDO AÇO CA-50 DE 8 MM - MONTAGEM. AF_06/2017	KG	371,20	15,58	19,07	7.078,78
4.4	96546 SINAPI	ARMAÇÃO DE BLOCO, VIGA BALDRAME OU SAPATA UTILIZANDO AÇO CA-50 DE 10 MM - MONTAGEM. AF_06/2017	KG	343,20	13,94	17,06	5.854,99
4.5	96535 SINAPI	FABRICAÇÃO, MONTAGEM E DESMONTAGEM DE FÓRMA PARA SAPATA, EM MADEIRA SERRADA, E=25 MM, 4 UTILIZAÇÕES. AF_06/2017	m²	27,96	121,20	148,31	4.146,75
4.6	96536 SINAPI	FABRICAÇÃO, MONTAGEM E DESMONTAGEM DE FÓRMA PARA VIGA BALDRAME, EM MADEIRA SERRADA, E=25 MM, 4 UTILIZAÇÕES. AF_06/2017	m²	182,33	61,51	75,27	13.723,98
4.7	94971 SINAPI	CONCRETO FCK = 25MPA, TRAÇO 1:2,3:2,7 (CIMENTO/ AREIA MÉDIA/ BRITA 1) - PREPARO MECÂNICO COM BETONEIRA 600 L. AF_07/2016	m³	18,41	464,08	567,89	10.454,85
4.8	92873 SINAPI	LANÇAMENTO COM USO DE BALDES, ADENSAMENTO E ACABAMENTO DE CONCRETO EM ESTRUTURAS. AF_12/2015	m³	18,41	168,72	206,46	3.800,93
5		SUPERESTRUTURA					177.691,26
5.1	92775 SINAPI	ARMAÇÃO DE PILAR OU VIGA DE UMA ESTRUTURA CONVENTIONAL DE CONCRETO ARMADO EM UMA EDIFICAÇÃO TÉRREA OU SOBRADO UTILIZANDO AÇO CA-60 DE 5,0 MM - MONTAGEM. AF_12/2015	KG	363,00	17,57	21,50	7.804,50
5.2	92776 SINAPI	ARMAÇÃO DE PILAR OU VIGA DE UMA ESTRUTURA CONVENTIONAL DE CONCRETO ARMADO EM UMA EDIFICAÇÃO TÉRREA OU SOBRADO UTILIZANDO AÇO CA-50 DE 6,3 MM - MONTAGEM. AF_12/2015	KG	56,50	16,62	20,34	1.149,21
5.3	92777 SINAPI	ARMAÇÃO DE PILAR OU VIGA DE UMA ESTRUTURA CONVENTIONAL DE CONCRETO ARMADO EM UMA EDIFICAÇÃO TÉRREA OU SOBRADO UTILIZANDO AÇO CA-50 DE 8,0 MM - MONTAGEM. AF_12/2015	KG	174,80	15,56	19,04	3.328,19
5.4	92778 SINAPI	ARMAÇÃO DE PILAR OU VIGA DE UMA ESTRUTURA CONVENTIONAL DE CONCRETO ARMADO EM UMA EDIFICAÇÃO TÉRREA OU SOBRADO UTILIZANDO AÇO CA-50 DE 10,0 MM - MONTAGEM. AF_12/2015	KG	730,10	13,89	17,00	12.411,70
5.5	92779 SINAPI	ARMAÇÃO DE PILAR OU VIGA DE UMA ESTRUTURA CONVENTIONAL DE CONCRETO ARMADO EM UMA EDIFICAÇÃO TÉRREA OU SOBRADO UTILIZANDO AÇO CA-50 DE 12,5 MM - MONTAGEM. AF_12/2015	KG	158,10	11,68	14,29	2.259,25
5.6	92784 SINAPI	ARMAÇÃO DE LAJE DE UMA ESTRUTURA CONVENTIONAL DE CONCRETO ARMADO EM UMA EDIFICAÇÃO TÉRREA OU SOBRADO UTILIZANDO AÇO CA-60 DE 5,0 MM - MONTAGEM. AF_12/2015	KG	12,50	15,70	19,21	240,13
5.7	92785 SINAPI	ARMAÇÃO DE LAJE DE UMA ESTRUTURA CONVENTIONAL DE CONCRETO ARMADO EM UMA EDIFICAÇÃO TÉRREA OU SOBRADO UTILIZANDO AÇO CA-50 DE 6,3 MM - MONTAGEM. AF_12/2015	KG	44,30	15,16	18,55	821,77
5.8	92786 SINAPI	ARMAÇÃO DE LAJE DE UMA ESTRUTURA CONVENTIONAL DE CONCRETO ARMADO EM UMA EDIFICAÇÃO TÉRREA OU SOBRADO UTILIZANDO AÇO CA-50 DE 8,0 MM - MONTAGEM. AF_12/2015	KG	45,60	14,44	17,67	805,75
5.9	92413 SINAPI	MONTAGEM E DESMONTAGEM DE FÓRMA DE PILARES RETANGULARES E ESTRUTURAS SIMILARES, PÉ-DIREITO SIMPLES, EM MADEIRA SERRADA, 4 UTII 17ACÕES AF_09/2020	m²	153,90	95,14	116,42	17.917,04
5.10	92448 SINAPI	MONTAGEM E DESMONTAGEM DE FÓRMA DE VIGA, ESCORAMENTO COM PONTALETE DE MADEIRA, PÉ-DIREITO SIMPLES, EM MADEIRA SERRADA, 4 UTII 17ACÕES AF_09/2020	m²	223,52	130,79	160,05	35.774,38
5.11	92482 SINAPI	MONTAGEM E DESMONTAGEM DE FÓRMA DE LAJE MACIÇA, PÉ-DIREITO SIMPLES, EM MADEIRA SERRADA, 1 UTILIZAÇÃO. AF_09/2020	m²	13,66	247,21	302,51	4.132,29
5.12	94971 SINAPI	CONCRETO FCK = 25MPA, TRAÇO 1:2,3:2,7 (CIMENTO/ AREIA MÉDIA/ BRITA 1) - PREPARO MECÂNICO COM BETONEIRA 600 L. AF_07/2016	m³	23,07	464,08	567,89	13.101,22
5.13	92873 SINAPI	LANÇAMENTO COM USO DE BALDES, ADENSAMENTO E ACABAMENTO DE CONCRETO EM ESTRUTURAS. AF_12/2015	m³	23,07	168,72	206,46	4.763,03
5.14	101964 SINAPI	LAJE PRÉ-MOLDADA UNIDIRECIONAL, BIAPoiADA, PARA FORRO, ENCHIMENTO EM CERÂMICA, VIGOTA CONVENTIONAL, ALTURA TOTAL DA LAJE (ENCHIMENTO+CAPA) = (8+3). AF_11/2020	m²	336,55	177,70	217,45	73.182,80
6		ALVENARIA E DIVISÓRIAS					174.948,42

EM BRANCO

EM BRANCO

PREFEITURA MUNICIPAL DE SANTANA DO PIAUÍ
CNPJ: 41.522.137/0001-93



Item	Código Banco	Descrição	Orçamento Sintético		Bancos	B.D.I.	Encargos Sociais
			Und	Quant.			
6.1	87509 SINAPI	ALVENARIA DE VEDAÇÃO DE BLOCOS CERÂMICOS FURADOS NA HORIZONTAL DE 14X9X19CM (ESPESSURA 14CM, BLOCO DEITADO) DE PAREDES COM ÁREA LÍQUIDA MAIOR OU IGUAL A 6M ² SEM VÃOS E ARGAMASSA DE ASSENTAMENTO COM PREPARO EM BETONEIRA.	m ²	97,24	127,17	22,37%	Não Desonerado: Horista: 112,15% Mensalista: 70,87%
6.2	87523 SINAPI	ALVENARIA DE VEDAÇÃO DE BLOCOS CERÂMICOS FURADOS NA HORIZONTAL DE 9X14X19CM (ESPESSURA 9CM) DE PAREDES COM ÁREA LÍQUIDA MAIOR OU IGUAL A 6M ² COM VÃOS E ARGAMASSA DE ASSENTAMENTO COM PREPARO EM BETONEIRA. AF_06/2014	m ²	729,33	90,21	110,39	80.510,74
6.3	96369 SINAPI	PAREDE COM PLACAS DE GESSO ACARTONADO (DRYWALL), PARA USO INTERNO, COM DUAS FACES DUPLAS E ESTRUTURA METÁLICA COM GUIAS DUPLAS, COM VÃOS. AF_06/2017_P	m ²	66,60	202,09	247,30	16.470,18
6.4	93186 SINAPI	VERGA MOLDADA IN LOCO EM CONCRETO PARA JANELAS COM ATÉ 1,5 M DE VÃO. AF_03/2016	M	7,50	74,68	91,39	685,43
6.5	93187 SINAPI	VERGA MOLDADA IN LOCO EM CONCRETO PARA JANELAS COM MAIS DE 1,5 M DE VÃO. AF_03/2016	M	20,50	85,67	104,83	2.149,02
6.6	93188 SINAPI	VERGA MOLDADA IN LOCO EM CONCRETO PARA PORTAS COM ATÉ 1,5 M DE VÃO. AF_03/2016	M	18,00	71,80	87,86	1.581,48
6.7	93189 SINAPI	VERGA MOLDADA IN LOCO EM CONCRETO PARA PORTAS COM MAIS DE 1,5 M DE VÃO. AF_03/2016	M	2,00	86,89	106,33	212,66
6.8	102253 SINAPI	DIVISÓRIA SANITÁRIA, TIPO CABINE, EM GRANITO, ESP = 3CM, ASSENTADO COM ARGAMASSA COLANTE AC III-E, EXCLUSIVE FERRAGENS. AF_01/2021	m ²	6,08	705,88	863,79	5.251,84
6.9	101161 SINAPI	ALVENARIA DE VEDAÇÃO COM ELEMENTO VAZADO DE CONCRETO (COBOGÓ) DE 7X50X50CM E ARGAMASSA DE ASSENTAMENTO COM PRFPARO FM RETONFIRA AF_05/2020	m ²	9,00	153,91	188,34	1.695,06
6.10	101162 SINAPI	ALVENARIA DE VEDAÇÃO COM ELEMENTO VAZADO DE CERÂMICA (COBOGÓ) DE 7X20X20CM E ARGAMASSA DE ASSENTAMENTO COM PRFPARO FM RETONFIRA AF_05/2020	m ²	1,96	143,87	176,05	345,06
6.11	C1807 SEINFRA	MURO CONTORNO DE ALVENARIA E CONCRETO (PILAR+CINTA) REBOCADO. COM PINTURA ESQUADRIAS	m ²	140,85	295,40	361,48	50.914,46
7							76.055,51
7.1		PORÇAS					55.114,02
7.1.1	91341 SINAPI	P 01 - PORTA EM ALUMÍNIO DE ABRIR TIPO VENEZIANA COM GUARNIÇÃO, FIXAÇÃO COM PARAFUSOS - FORNECIMENTO E INSTALAÇÃO. AF_08/2015	m ²	4,08	690,56	845,04	3.447,76
7.1.2	COMP-01 Próprio	P 02 - PORTA DE MADEIRA DE CORRER 90X210	UN	2,00	1.316,97	1.611,58	3.223,16
7.1.3	90844 SINAPI	P 03 - KIT DE PORTA DE MADEIRA PARA PINTURA, SEMI-OCA (LEVE OU MÉDIA), PADRÃO MÉDIO, 90X210CM, ESPESSURA DE 3,5CM, ITENS INCLUSOS: DOBRADIÇAS, MONTAGEM E INSTALAÇÃO DO BATENTE, FECHADURA COM EXECUÇÃO DO FURO - FORNECIMENTO E INSTALAÇÃO AF_12/2019	UN	22,00	922,35	1.128,68	24.830,96
7.1.4	90844 SINAPI	P 04 - KIT DE PORTA DE MADEIRA PARA PINTURA, SEMI-OCA (LEVE OU MÉDIA), PADRÃO MÉDIO, 90X210CM, ESPESSURA DE 3,5CM, ITENS INCLUSOS: DOBRADIÇAS, MONTAGEM E INSTALAÇÃO DO BATENTE, FECHADURA COM EXECUÇÃO DO FURO - FORNECIMENTO E INSTALAÇÃO AF_12/2019	UN	2,00	922,35	1.128,68	2.257,36
7.1.5	91338 SINAPI	P 05 - PORTA DE ALUMÍNIO DE ABRIR COM LAMBRI, COM GUARNIÇÃO, FIXAÇÃO COM PARAFUSOS - FORNECIMENTO E INSTALAÇÃO. AF_08/2015	m ²	5,67	870,85	1.065,66	6.042,29
7.1.6	100702 SINAPI	P 06 - PORTA DE CORRER DE ALUMÍNIO, COM DUAS FOLHAS PARA VIDRO, INCLUSO VIDRO LISO INCOLOR, FECHADURA E PUXADOR, SEM ALIZAR AF_12/2019	m ²	4,20	465,50	569,63	2.392,45
7.1.7	74100/001 SINAPI	P 07 - PORTAO DE FERRO COM VARA 1/2", COM REQUADRO	m ²	21,00	502,77	615,24	12.920,04
7.2		JANELAS					18.541,60
7.2.1	94569 SINAPI	J 01 - JANELA DE ALUMÍNIO TIPO MAXIM-AR, COM VIDROS, BATENTE E FERRAGENS. EXCLUSIVE ALIZAR, ACABAMENTO E CONTRAMARCO. FORNECIMENTO E INSTALAÇÃO AF_12/2019	m ²	5,25	805,96	986,25	5.177,81
7.2.2	94569 SINAPI	J 02 - JANELA DE ALUMÍNIO TIPO MAXIM-AR, COM VIDROS, BATENTE E FERRAGENS. EXCLUSIVE ALIZAR, ACABAMENTO E CONTRAMARCO. FORNECIMENTO E INSTALAÇÃO AF_12/2019	m ²	1,00	805,96	986,25	986,25
7.2.3	94570 SINAPI	J 03 - JANELA DE ALUMÍNIO DE CORRER COM 2 FOLHAS PARA VIDROS, COM VIDROS, BATENTE, ACABAMENTO COM ACETATO OU BRILHANTE E FERRAGENS. EXCLUSIVE ALIZAR E CONTRAMARCO. FORNECIMENTO E INSTALAÇÃO AF_12/2019	m ²	3,00	423,89	518,71	1.556,13
7.2.4	94570 SINAPI	J 04 - JANELA DE ALUMÍNIO DE CORRER COM 2 FOLHAS PARA VIDROS, COM VIDROS, BATENTE, ACABAMENTO COM ACETATO OU BRILHANTE E FERRAGENS. EXCLUSIVE ALIZAR E CONTRAMARCO. FORNECIMENTO E INSTALAÇÃO AF_12/2019	m ²	3,75	423,89	518,71	1.945,16
7.2.5	94569 SINAPI	J 05 - JANELA DE ALUMÍNIO TIPO MAXIM-AR, COM VIDROS, BATENTE E FERRAGENS. EXCLUSIVE ALIZAR, ACABAMENTO E CONTRAMARCO. FORNECIMENTO E INSTALAÇÃO AF_12/2019	m ²	9,00	805,96	986,25	8.876,25
7.3		VIDROS					2.399,89
7.3.1	S-85005 Próprio	ESPELHO CRISTAL, ESPESSURA 4MM, COM PARAFUSOS DE FIXAÇÃO, SEM MOLDURA. COBERTURA	m ²	3,30	594,30	727,24	2.399,89
8							58.706,04
8.1	92541 SINAPI	TRAMA DE MADEIRA COMPOSTA POR RIPAS, CAIBROS E TERÇAS PARA TELHADOS DE ATÉ 2 ÁGUAS PARA TELHA CERÂMICA CAPA-CANAL, INCLUSO TRANSPORTE VERTICAL. AF_07/2019	m ²	338,80	62,52	76,51	25.921,59
8.2	94201 SINAPI	TELHAMENTO COM TELHA CERÂMICA CAPA-CANAL, TIPO COLONIAL, COM ATÉ 2 ÁGUAS, INCLUSO TRANSPORTE VERTICAL. AF_07/2019	m ²	338,80	32,35	39,59	13.413,09
8.3	92580 SINAPI	TRAMA DE AÇO COMPOSTA POR TERÇAS PARA TELHADOS DE ATÉ 2 ÁGUAS PARA TELHA ONDULADA DE FIBROCIMENTO, METÁLICA, PLÁSTICA OU TERMOACÚSTICA, INCLUSO TRANSPORTE VERTICAL. AF_07/2019	m ²	68,12	57,47	70,33	4.790,88
8.4	94213 SINAPI	TELHAMENTO COM TELHA DE AÇO/ALUMÍNIO E = 0,5 MM, COM ATÉ 2 ÁGUAS. INCLUSO ICAMENTO. AF_07/2019	m ²	68,12	88,70	108,54	7.393,74

EM BRANCO



Obra
CONSTRUÇÃO DA SEDE DA PREFEITURA MUNICIPAL DE SANTANA DO
PIAUÍ 2022

Bancos
SINAPI - 11/2021 - Piauí
ORSE - 11/2021 - Sergipe
SEINFRA - 027 - Ceará

B.D.I.
22,37%

Encargos Sociais
Não Desonerado:
Horista: 112,15%
Mensalista: 70,87%

Item	Código Banco	Descrição	Orçamento Sintético			Total	
			Und	Quant.	Valor Unit		
8.5	94228 SINAPI	CALHA EM CHAPA DE AÇO GALVANIZADO NÚMERO 24, DESENVOLVIMENTO DE 50 CM, INCLUSO TRANSPORTE VERTICAL. AF_07/2019	M	14,65	87,11	106,60	1.561,69
8.6	COMP-02 Próprio	RUFU EM CONCRETO	M	99,15	25,45	31,14	3.087,53
8.7	S-71623 Próprio	CHAPIM DE CONCRETO APARENTE COM ACABAMENTO DESEMPENADO, FORMA DE COMPENSADO PLASTIFICADO (MADEIRIT) DE 14 X 10 CM, FIJADO NO LOCAL IMPERMEABILIZAÇÃO	M	58,20	35,63	43,60	2.537,52
9							5.886,96
9.1	S- Próprio 74106/001	IMPERMEABILIZACAO DE ESTRUTURAS ENTERRADAS, COM TINTA ASFALTICA, DUAS DEMAOS.	m²	182,33	12,18	14,90	2.716,72
9.2	98547 SINAPI	IMPERMEABILIZAÇÃO DE SUPERFÍCIE COM MANTA ASFÁLTICA, DUAS CAMADAS, INCLUSIVE APLICAÇÃO DE PRIMER ASFÁLTICO, E=3MM E F=4MM AF_06/2018	m²	11,96	187,17	229,04	2.739,32
9.3	98563 SINAPI	PROTEÇÃO MECÂNICA DE SUPERFÍCIE HORIZONTAL COM ARGAMASSA DE CIMENTO E AREIA, TRAÇO 1:3, E=2CM. AF_06/2018	m²	11,96	29,44	36,03	430,92
10		REVESTIMENTOS					85.844,47
10.1	87879 SINAPI	CHAPISCO APLICADO EM ALVENARIAS E ESTRUTURAS DE CONCRETO INTERNAS, COM COLHER DE PEDREIRO. ARGAMASSA TRAÇO 1:3 COM PREPARO EM BETONEIRA 400L. AF_06/2014	m²	1.143,81	3,44	4,21	4.815,44
10.2	87529 SINAPI	MASSA ÚNICA, PARA RECEBIMENTO DE PINTURA, EM ARGAMASSA TRAÇO 1:2:8, PREPARO MECÂNICO COM BETONEIRA 400L, APLICADA MANUALMENTE EM FACES INTERNAS DE PAREDES, ESPESSURA DE 20MM, COM EXECUÇÃO DE TALISCAS. AF_06/2014	m²	952,01	31,09	38,04	36.214,46
10.3	87535 SINAPI	EMBOÇO, PARA RECEBIMENTO DE CERÂMICA, EM ARGAMASSA TRAÇO 1:2:8, PREPARO MECÂNICO COM BETONEIRA 400L, APLICADO MANUALMENTE EM FACES INTERNAS DE PAREDES, PARA AMBIENTE COM ÁREA MAIOR QUE 10M2, ESPESSURA DE 20MM, COM EXECUÇÃO DE TALISCAS AF_06/2014	m²	191,80	27,09	33,15	6.358,17
10.4	87273 SINAPI	REVESTIMENTO CERÂMICO PARA PAREDES INTERNAS COM PLACAS TIPO ESMALTADA EXTRA DE DIMENSÕES 33X45 CM APLICADAS EM AMBIENTES DE ÁREA MAIOR QUE 5 M² NA ALTURA INTEIRA DAS PAREDES. AF_06/2014	m²	191,80	74,27	90,88	17.430,78
10.5	87905 SINAPI	CHAPISCO APLICADO EM ALVENARIA (COM PRESENÇA DE VÃOS) E ESTRUTURAS DE CONCRETO DE FACHADA, COM COLHER DE PEDREIRO. ARGAMASSA TRAÇO 1:3 COM PREPARO EM BETONEIRA 400L. AF_06/2014	m²	309,61	7,17	8,77	2.715,28
10.6	87775 SINAPI	EMBOÇO OU MASSA ÚNICA EM ARGAMASSA TRAÇO 1:2:8, PREPARO MECÂNICO COM BETONEIRA 400 L, APLICADA MANUALMENTE EM PANOS DE FACHADA COM PRESENÇA DE VÃOS, ESPESSURA DE 25 MM. AF_06/2014	m²	309,61	48,33	59,14	18.310,34
11		FORRO					14.719,89
11.1	96113 SINAPI	FORRO EM PLACAS DE GESSO, PARA AMBIENTES COMERCIAIS. AF_05/2017 P	m²	388,49	30,96	37,89	14.719,89
12		PAVIMENTAÇÃO					128.023,31
12.1		INTERNA					116.776,69
12.1.1	87690 SINAPI	CONTRAPISO EM ARGAMASSA TRAÇO 1:4 (CIMENTO E AREIA), PREPARO MECÂNICO COM BETONEIRA 400 L, ESPESSURA 5CM.	m²	346,23	40,18	49,17	17.024,13
12.1.2	87263 SINAPI	REVESTIMENTO CERÂMICO PARA PISO COM PLACAS TIPO PORCELANATO DE DIMENSÕES 60X60 CM APLICADA EM AMBIENTES DE ÁREA MAIOR OUIF 10 M² (POI IDO)	m²	288,17	183,12	224,08	64.573,13
12.1.3	87263 SINAPI	REVESTIMENTO CERÂMICO PARA PISO COM PLACAS TIPO PORCELANATO DE DIMENSÕES 60X60 CM APLICADA EM AMBIENTES DE ÁREA MAIOR OUIF 10 M² (ACETINADO)	m²	58,06	183,12	224,08	13.010,08
12.1.4	88650 SINAPI	RODAPÉ CERÂMICO DE 7CM DE ALTURA COM PLACAS TIPO ESMALTADA EXTRA DE DIMENSÕES 60X60CM. AF_06/2014	M	340,01	20,13	24,63	8.374,45
12.1.5	101094 SINAPI	PISO PODOTÁTIL, DIRECIONAL OU ALERTA, ASSENTADO SOBRE ARGAMASSA. AF_05/2020	M	68,16	165,39	202,39	13.794,90
12.2		EXTERNA					11.246,62
12.2.1	92397 SINAPI	EXECUÇÃO DE PÁTIO/ESTACIONAMENTO EM PISO INTERTRAVADO, COM BLOCO RETANGULAR COR NATURAL DE 20 X 10 CM, ESPESSURA 6 CM. AF_12/2015	m²	39,74	42,77	52,34	2.079,99
12.2.2	94990 SINAPI	EXECUÇÃO DE PASSEIO (CALÇADA) OU PISO DE CONCRETO COM CONCRETO MOLDADO IN LOCO, FEITO EM OBRA, ACABAMENTO CONVENTIONAL, NÃO ARMADO. (H=5CM)	m²	5,67	723,96	885,91	5.023,11
12.2.3	00004721 SINAPI	CAMADA DE BRITADA (9,5 a 19 MM) POSTO PEDREIRA/FORNECEDOR, H=5 CM.	m³	4,57	149,21	182,59	834,44
12.2.4	101094 SINAPI	PISO PODOTÁTIL, DIRECIONAL OU ALERTA, ASSENTADO SOBRE ARGAMASSA. AF_05/2020	M	16,35	165,39	202,39	3.309,08
13		PINTURA					55.489,62
13.1		PAREDES INTERNAS					30.873,69
13.1.1	88485 SINAPI	APLICAÇÃO DE FUNDO SELADOR ACRÍLICO EM PAREDES, UMA DEMÃO. AF_06/2014	m²	952,01	2,13	2,61	2.484,75
13.1.2	88497 SINAPI	APLICAÇÃO E LIXAMENTO DE MASSA LÁTEX EM PAREDES, DUAS DEMÃOS. AF_06/2014	m²	952,01	11,91	14,57	13.870,79
13.1.3	88489 SINAPI	APLICAÇÃO MANUAL DE PINTURA COM TINTA LÁTEX ACRÍLICA EM PAREDES. DUAS DEMÃOS. AF_06/2014	m²	952,01	12,46	15,25	14.518,15
13.2		TETO					18.293,99
13.2.1	88484 SINAPI	APLICAÇÃO DE FUNDO SELADOR ACRÍLICO EM TETO, UMA DEMÃO. AF_06/2014	m²	388,49	2,48	3,03	1.177,12
13.2.2	88496 SINAPI	APLICAÇÃO E LIXAMENTO DE MASSA LÁTEX EM TETO, DUAS DEMÃOS. AF_06/2014	m²	388,49	21,97	26,88	10.442,61
13.2.3	88488 SINAPI	APLICAÇÃO MANUAL DE PINTURA COM TINTA LÁTEX ACRÍLICA EM TETO, DUAS DEMÃOS. AF_06/2014	m²	388,49	14,04	17,18	6.674,26
13.3		PAREDES EXTERNAS					6.321,94

EM BRANCO



Obra
CONSTRUÇÃO DA SEDE DA PREFEITURA MUNICIPAL DE SANTANA DO
PIAUÍ 2022

Bancos
SINAPI - 11/2021 - Piauí
ORSE - 11/2021 - Sergipe
SEINFRA - 027 - Ceará

B.D.I.
22,37%

Encargos Sociais
Não Desonerado:
Horista: 112,15%
Mensalista: 70,87%

Item	Código Banco	Descrição	Orçamento Sintético				Total
			Und	Quant.	Valor Unit	Valor Unit com BDI	
13.3.1	88415 SINAPI	APLICAÇÃO MANUAL DE FUNDO SELADOR ACRÍLICO EM PAREDES EXTERNAS DE CASAS. AF_06/2014	m²	325,93	2,46	3,01	981,05
13.3.2	95626 SINAPI	APLICAÇÃO MANUAL DE TINTA LÁTEX ACRÍLICA EM PAREDE EXTERNAS DE CASAS. DUAS DEMÃOS. AF_11/2016	m²	309,61	13,32	16,30	5.046,64
13.3.3	88423 SINAPI	APLICAÇÃO MANUAL DE PINTURA COM TINTA TEXTURIZADA ACRÍLICA EM PAREDES EXTERNAS DE CASAS, UMA COR. AF_06/2014	m²	16,32	14,73	18,03	294,25
14		INSTALAÇÃO HIDRÁULICA					9.587,14
14.1	89355 SINAPI	TUBO, PVC, SOLDÁVEL, DN 20MM, INSTALADO EM RAMAL OU SUB-RAMAL DE ÁGUA - FORNECIMENTO E INSTALAÇÃO. AF_12/2014	M	145,00	15,04	18,40	2.668,00
14.2	89358 SINAPI	JOELHO 90 GRAUS, PVC, SOLDÁVEL, DN 20MM, INSTALADO EM RAMAL OU SUB-RAMAL DE ÁGUA - FORNECIMENTO E INSTALAÇÃO. AF_12/2014	UN	14,00	6,05	7,40	103,60
14.3	89393 SINAPI	TE, PVC, SOLDÁVEL, DN 20MM, INSTALADO EM RAMAL OU SUB-RAMAL DE ÁGUA - FORNECIMENTO E INSTALAÇÃO. AF_12/2014	UN	4,00	8,49	10,39	41,56
14.4	89356 SINAPI	TUBO, PVC, SOLDÁVEL, DN 25MM, INSTALADO EM RAMAL OU SUB-RAMAL DE ÁGUA - FORNECIMENTO E INSTALAÇÃO. AF_12/2014	M	43,00	17,82	21,81	937,83
14.5	96637 SINAPI	JOELHO 90 GRAUS, PPR, DN 25 MM, CLASSE PN 25, INSTALADO EM RAMAL OU SUB-RAMAL DE ÁGUA - FORNECIMENTO E INSTALAÇÃO . AF_06/2015	UN	26,00	11,91	14,57	378,82
14.6	89366 SINAPI	JOELHO 90 GRAUS COM BUCHA DE LATÃO, PVC, SOLDÁVEL, DN 25MM, X 3/4"INSTALADO EM RAMAL OU SUB-RAMAL DE ÁGUA - FORNECIMENTO E INSTALAÇÃO AF_12/2014	UN	8,00	14,32	17,52	140,16
14.7	90373 SINAPI	JOELHO 90 GRAUS COM BUCHA DE LATÃO, PVC, SOLDÁVEL, DN 25MM, X 1/2"INSTALADO EM RAMAL OU SUB-RAMAL DE ÁGUA - FORNECIMENTO E INSTALAÇÃO AF_12/2014	UN	6,00	13,08	16,01	96,06
14.8	89395 SINAPI	TE, PVC, SOLDÁVEL, DN 25MM, INSTALADO EM RAMAL OU SUB-RAMAL DE ÁGUA - FORNECIMENTO E INSTALAÇÃO. AF_12/2014	UN	6,00	10,16	12,43	74,58
14.9	89394 SINAPI	TÉ COM BUCHA DE LATÃO NA BOLSA CENTRAL, PVC, SOLDÁVEL, DN 20MM X 1/2"INSTALADO EM RAMAL OU SUB-RAMAL DE ÁGUA - FORNECIMENTO E INSTALAÇÃO. AF_12/2014	UN	2,00	18,07	22,11	44,22
14.10	89987 SINAPI	REGISTRO DE GAVETA BRUTO, LATÃO, ROSCÁVEL, 3/4", COM ACABAMENTO E CANOPLA CROMADOS. FORNECIDO E INSTALADO EM RAMAL DE ÁGUA AF_12/2014	UN	10,00	84,91	103,90	1.039,00
14.11	89376 SINAPI	ADAPTADOR CURTO COM BOLSA E ROSCA PARA REGISTRO, PVC, SOLDÁVEL, DN 20MM X 1/2"; INSTALADO EM RAMAL OU SUB-RAMAL DE ÁGUA - FORNECIMENTO E INSTALAÇÃO. AF_12/2014	UN	12,00	4,70	5,75	69,00
14.12	95676 SINAPI	CAIXA EM CONCRETO PRÉ-MOLDADO PARA ABRIGO DE HIDRÔMETRO COM DN 20 (½")-FORNECIMENTO E INSTALAÇÃO. AF_11/2016	UN	1,00	107,76	131,87	131,87
14.13	95673 SINAPI	HIDRÔMETRO DN 20 (½"), 1,5 M³/H -FORNECIMENTO E INSTALAÇÃO. AF_11/2016	UN	1,00	112,64	137,84	137,84
14.14	102623 SINAPI	CAIXA D'ÁGUA EM POLIETILENO, 1000 LITROS (INCLUSOS TUBOS, CONEXÕES E TORNEIRA DE BOIA) - FORNECIMENTO E INSTALAÇÃO. AF_06/2021	UN	3,00	827,34	1.012,42	3.037,26
14.15	102622 SINAPI	CAIXA D'ÁGUA EM POLIETILENO, 500 LITROS (INCLUSOS TUBOS, CONEXÕES E TORNEIRA DE BOIA) - FORNECIMENTO E INSTALAÇÃO. AF_06/2021	UN	1,00	561,69	687,34	687,34
15		INSTALAÇÃO SANITÁRIA					23.390,77
15.1	89711 SINAPI	TUBO PVC, SERIE NORMAL, ESGOTO PREDIAL, DN 40 MM, FORNECIDO E INSTALADO EM RAMAL DE DESCARGA OU RAMAL DE ESGOTO SANITÁRIO AF_12/2014	M	18,79	16,36	20,02	376,18
15.2	89712 SINAPI	TUBO PVC, SERIE NORMAL, ESGOTO PREDIAL, DN 50 MM, FORNECIDO E INSTALADO EM RAMAL DE DESCARGA OU RAMAL DE ESGOTO SANITÁRIO AF_12/2014	M	18,81	24,81	30,36	571,07
15.3	89848 SINAPI	TUBO PVC, SERIE NORMAL, ESGOTO PREDIAL, DN 100 MM, FORNECIDO E INSTALADO EM SUBCOLETOR AÉREO DE ESGOTO SANITÁRIO. AF_12/2014	M	65,46	27,10	33,16	2.170,65
15.4	89724 SINAPI	JOELHO 90 GRAUS, PVC, SERIE NORMAL, ESGOTO PREDIAL, DN 40 MM, JUNTA SOLDÁVEL, FORNECIDO E INSTALADO EM RAMAL DE DESCARGA OU RAMAL DE ESGOTO SANITÁRIO. AF_12/2014	UN	20,00	8,78	10,74	214,80
15.5	89726 SINAPI	JOELHO 45 GRAUS, PVC, SERIE NORMAL, ESGOTO PREDIAL, DN 40 MM, JUNTA SOLDÁVEL, FORNECIDO E INSTALADO EM RAMAL DE DESCARGA OU RAMAL DE ESGOTO SANITÁRIO. AF_12/2014	UN	6,00	6,25	7,65	45,90
15.6	89731 SINAPI	JOELHO 90 GRAUS, PVC, SERIE NORMAL, ESGOTO PREDIAL, DN 50 MM, JUNTA ELÁSTICA, FORNECIDO E INSTALADO EM RAMAL DE DESCARGA OU RAMAL DE ESGOTO SANITÁRIO. AF_12/2014	UN	2,00	9,73	11,91	23,82
15.7	89732 SINAPI	JOELHO 45 GRAUS, PVC, SERIE NORMAL, ESGOTO PREDIAL, DN 50 MM, JUNTA ELÁSTICA, FORNECIDO E INSTALADO EM RAMAL DE DESCARGA OU RAMAL DE ESGOTO SANITÁRIO. AF_12/2014	UN	5,00	10,33	12,64	63,20
15.8	89744 SINAPI	JOELHO 90 GRAUS, PVC, SERIE NORMAL, ESGOTO PREDIAL, DN 100 MM, JUNTA ELÁSTICA, FORNECIDO E INSTALADO EM RAMAL DE DESCARGA OU RAMAL DE ESGOTO SANITÁRIO. AF_12/2014	UN	9,00	21,96	26,87	241,83
15.9	89746 SINAPI	JOELHO 45 GRAUS, PVC, SERIE NORMAL, ESGOTO PREDIAL, DN 100 MM, JUNTA ELÁSTICA, FORNECIDO E INSTALADO EM RAMAL DE DESCARGA OU RAMAL DE ESGOTO SANITÁRIO. AF_12/2014	UN	2,00	21,91	26,81	53,62
15.10	S-89785 Próprio	JUNÇÃO SIMPLES, PVC, SERIE NORMAL, ESGOTO PREDIAL, DN 100 X 50 MM, JUNTA ELÁSTICA, FORNECIDO E INSTALADO EM RAMAL DE DESCARGA OU RAMAL DE ESGOTO SANITÁRIO.	UN	5,00	27,36	33,48	167,40
15.11	89834 SINAPI	JUNÇÃO SIMPLES, PVC, SERIE NORMAL, ESGOTO PREDIAL, DN 100 X 100 MM, JUNTA ELÁSTICA, FORNECIDO E INSTALADO EM PRUMADA DE ESGOTO SANITÁRIO OU VENTILAÇÃO. AF_12/2014	UN	3,00	36,54	44,71	134,13

EM BRANCO

EM BRANCO



Obra
CONSTRUÇÃO DA SEDE DA PREFEITURA MUNICIPAL DE SANTANA DO
PIAÚI 2022

Bancos
SINAPI - 11/2021 - Piauí
ORSE - 11/2021 - Sergipe
SEINFRA - 027 - Ceará

B.D.I.
22,37%

Encargos Sociais
Não Desonerado:
Horista: 112,15%
Mensalista: 70,87%

Item	Código Banco	Descrição	Orçamento Sintético		Und	Quant.	Valor Unit	Valor Unit com BDI	Total
15.12	89707 SINAPI	CAIXA SIFONADA, PVC, DN 100 X 100 X 50 MM, JUNTA ELÁSTICA, FORNECIDA E INSTALADA EM RAMAL DE DESCARGA OU EM RAMAL DE ESGOTO SANITÁRIO AF_12/2014			UN	6,00	26,80	32,80	196,80
15.13	89796 SINAPI	TE, PVC, SERIE NORMAL, ESGOTO PREDIAL, DN 100 X 100 MM, JUNTA ELÁSTICA, FORNECIDO E INSTALADO EM RAMAL DE DESCARGA OU RAMAL DE ESGOTO SANITÁRIO. AF_12/2014			UN	3,00	37,19	45,51	136,53
15.14	89798 SINAPI	TUBO PVC, SERIE NORMAL, ESGOTO PREDIAL, DN 50 MM, FORNECIDO E INSTALADO EM PRUMADA DE ESGOTO SANITÁRIO OU VENTILAÇÃO. AF_12/2014			M	9,00	11,47	14,04	126,36
15.15	89799 SINAPI	TUBO PVC, SERIE NORMAL, ESGOTO PREDIAL, DN 75 MM, FORNECIDO E INSTALADO EM PRUMADA DE ESGOTO SANITÁRIO OU VENTILAÇÃO. AF_12/2014			M	3,00	18,50	22,64	67,92
15.16	89805 SINAPI	JOELHO 90 GRAUS, PVC, SERIE NORMAL, ESGOTO PREDIAL, DN 75 MM, JUNTA ELÁSTICA, FORNECIDO E INSTALADO EM PRUMADA DE ESGOTO SANITÁRIO OU VENTILAÇÃO. AF_12/2014			UN	1,00	13,09	16,02	16,02
15.17	97900 SINAPI	CAIXA ENTERRADA HIDRÁULICA RETANGULAR EM ALVENARIA COM TIJOLOS CERÂMICOS MACIÇOS, DIMENSÕES INTERNAS: 0,3X0,3X0,3 M PARA RFDF DF FSGOTO. AF_12/2020			UN	4,00	179,80	220,02	880,08
15.18	98102 SINAPI	CAIXA DE GORDURA/SABÃO SIMPLES, CIRCULAR, EM CONCRETO PRÉ-MOLDADO, DIÂMETRO INTERNO = 0,4 M, ALTURA INTERNA = 0,4 M. AF_05/2018			UN	2,00	148,95	182,27	364,54
15.19	98084 SINAPI	TANQUE SÉPTICO RETANGULAR, EM ALVENARIA COM BLOCOS DE CONCRETO, DIMENSÕES INTERNAS: 1,4 X 3,2 X 1,8 M, VOLUME ÚTIL: 6272 L (PARA 32 CONTRIBUINTES). AF_12/2020			UN	1,00	6.437,12	7.877,10	7.877,10
20	98062 SINAPI	SUMIDOIRO CIRCULAR, EM CONCRETO PRÉ-MOLDADO, DIÂMETRO INTERNO = 1,88 M, ALTURA INTERNA = 2,00 M, ÁREA DE INFILTRAÇÃO: 13,1 M² (PARA 5 CONTRIBUINTES). AF_12/2020			UN	3,00	2.632,13	3.220,94	9.662,82
16		INSTALAÇÃO ELÉTRICA							37.471,67
16.1	101883 SINAPI	QUADRO DE DISTRIBUIÇÃO DE ENERGIA EM CHAPA DE AÇO GALVANIZADO, DE EMBUTIR, COM BARRAMENTO TRIFÁSICO, PARA 18 DISJUNTORES DIN 100A - FORNECIMENTO E INSTALAÇÃO. AF_10/2020			UN	2,00	590,75	722,90	1.445,80
16.2	90466 SINAPI	CHUMBAMENTO LINEAR EM ALVENARIA PARA RAMAIS/DISTRIBUIÇÃO COM DIÂMETROS MENORES OU IGUAIS A 40 MM. AF_05/2015			M	603,81	10,45	12,79	7.722,73
16.3	91844 SINAPI	ELETRODUTO FLEXÍVEL CORRUGADO, PVC, DN 25 MM (3/4"), PARA CIRCUITOS TERMINAIS, INSTALADO EM LAJE - FORNECIMENTO E INSTALAÇÃO. AF_12/2015			M	603,81	5,40	6,61	3.991,18
16.4	91924 SINAPI	CABO DE COBRE FLEXÍVEL ISOLADO, 1,5 MM², ANTI-CHAMA 450/750 V, PARA CIRCUITOS TERMINAIS - FORNECIMENTO E INSTALAÇÃO. AF_12/2015			M	817,95	2,59	3,17	2.592,90
16.5	91926 SINAPI	CABO DE COBRE FLEXÍVEL ISOLADO, 2,5 MM², ANTI-CHAMA 450/750 V, PARA CIRCUITOS TERMINAIS - FORNECIMENTO E INSTALAÇÃO. AF_12/2015			M	1.775,91	3,82	4,67	8.293,50
16.6	91930 SINAPI	CABO DE COBRE FLEXÍVEL ISOLADO, 6 MM², ANTI-CHAMA 450/750 V, PARA CIRCUITOS TERMINAIS - FORNECIMENTO E INSTALAÇÃO. AF_12/2015			M	1,50	8,63	10,56	15,84
16.7	91932 SINAPI	CABO DE COBRE FLEXÍVEL ISOLADO, 10 MM², ANTI-CHAMA 450/750 V, PARA CIRCUITOS TERMINAIS - FORNECIMENTO E INSTALAÇÃO. AF_12/2015			M	85,00	14,29	17,49	1.486,65
16.8	91940 SINAPI	CAIXA RETANGULAR 4" X 2" MÉDIA (1,30 M DO PISO), PVC, INSTALADA EM PAREDE - FORNECIMENTO E INSTALAÇÃO. AF_12/2015			UN	132,00	12,54	15,35	2.026,20
16.9	91953 SINAPI	INTERRUPTOR SIMPLES (1 MÓDULO), 10A/250V, INCLUINDO SUPORTE E PLACA - FORNECIMENTO E INSTALAÇÃO. AF_12/2015			UN	9,00	22,72	27,80	250,20
10	91967 SINAPI	INTERRUPTOR SIMPLES (3 MÓDULOS), 10A/250V, INCLUINDO SUPORTE E PLACA - FORNECIMENTO E INSTALAÇÃO. AF_12/2015			UN	12,00	49,31	60,34	724,08
16.11	91959 SINAPI	INTERRUPTOR SIMPLES (2 MÓDULOS), 10A/250V, INCLUINDO SUPORTE E PLACA - FORNECIMENTO E INSTALAÇÃO. AF_12/2015			UN	11,00	36,02	44,08	484,88
16.12	91996 SINAPI	TOMADA MÉDIA DE EMBUTIR (1 MÓDULO), 2P+T 10 A, INCLUINDO SUPORTE E PLACA - FORNECIMENTO E INSTALAÇÃO. AF_12/2015			UN	67,00	26,81	32,81	2.198,27
16.13	92000 SINAPI	TOMADA BAIXA DE EMBUTIR (1 MÓDULO), 2P+T 10 A, INCLUINDO SUPORTE E PLACA - FORNECIMENTO E INSTALAÇÃO. AF_12/2015			UN	15,00	24,07	29,45	441,75
16.14	97592 SINAPI	LUMINÁRIA TIPO PLAFON, DE SOBREPOR, COM 1 LÂMPADA LED - FORNECIMENTO E INSTALAÇÃO. AF_11/2017			UN	69,00	39,06	47,80	3.298,20
16.15	97605 SINAPI	LUMINÁRIA ARANDELA TIPO MEIA-LUA, PARA 1 LÂMPADA LED - FORNECIMENTO E INSTALAÇÃO. AF_11/2017			UN	8,00	66,73	81,66	653,28
16.16	93653 SINAPI	DISJUNTOR MONOPOLAR TIPO DIN, CORRENTE NOMINAL DE 10A - FORNECIMENTO E INSTALAÇÃO. AF_04/2016			UN	3,00	11,20	13,71	41,13
16.17	93655 SINAPI	DISJUNTOR MONOPOLAR TIPO DIN, CORRENTE NOMINAL DE 20A - FORNECIMENTO E INSTALAÇÃO. AF_10/2020			UN	23,00	12,66	15,49	356,27
16.18	93671 SINAPI	DISJUNTOR TRIPOLAR TIPO DIN, CORRENTE NOMINAL DE 32A - FORNECIMENTO E INSTALAÇÃO. AF_04/2016			UN	2,00	77,29	94,58	189,16
16.19	93673 SINAPI	DISJUNTOR TRIPOLAR TIPO DIN, CORRENTE NOMINAL DE 50A - FORNECIMENTO E INSTALAÇÃO. AF_04/2016			UN	1,00	89,67	109,73	109,73
16.20	C4530 SEINFRA	DISJUNTOR DIFERENCIAL DR-16A - 40A, 30mA			UN	2,00	140,02	171,34	342,68
16.21	C4562 SEINFRA	DISPOSITIVO DE PROTEÇÃO CONTRA SURTOS DE TENSÃO - DPS's - 40 KA/440V			UN	4,00	119,10	145,74	582,96
16.22	00039389 SINAPI	LUMINÁRIA LED REFLETOR RETANGULAR BIVOLT, LUZ BRANCA, 10 W			UN	7,00	26,18	32,04	224,28
17		LOUÇAS, ACESSÓRIOS E METAIS							15.149,23
17.1	95472 SINAPI	VASO SANITARIO SIFONADO CONVENCIONAL PARA PCD SEM FURO FRONTAL COM LOUÇA BRANCA SEM ASSENTO, INCLUSO CONJUNTO DE LIGAÇÃO PARA BACIA SANITÁRIA AJUSTÁVEL - FORNECIMENTO E INSTALAÇÃO. AF_10/2016			UN	2,00	594,29	727,23	1.454,46

EM BRANCO



PREFEITURA MUNICIPAL DE SANTANA DO PIAUÍ
CNPJ: 41.522.137/0001-93

Obra
CONSTRUÇÃO DA SEDE DA PREFEITURA MUNICIPAL DE SANTANA DO
PIAUÍ 2022

Bancos
SINAPI - 11/2021 - Piauí
ORSE - 11/2021 - Sergipe
SEINFRA - 027 - Ceará

B.D.I.
22,37%

Encargos Sociais
Não Desonerado:
Horista: 112,15%
Mensalista: 70,87%

Item	Código Banco	Descrição	Orçamento Sintético		Und	Quant.	Valor Unit	Valor Unit com BDI	Total
17.2	86931 SINAPI	VASO SANITÁRIO SIFONADO COM CAIXA ACOPLADA LOUÇA BRANCA, INCLUSO ENGATE FLEXÍVEL EM PLÁSTICO BRANCO, 1/2 X 40CM - FORNECIMENTO E INSTALAÇÃO. AF_01/2020			UN	4,00	384,77	470,84	1.883,36
17.3	00000377 SINAPI	ASSENTO SANITARIO DE PLASTICO, TIPO CONVENCIONAL			UN	6,00	34,90	42,71	256,26
17.4	100859 SINAPI	MICTÓRIO SIFONADO LOUÇA BRANCA PARA ENTRADA DE ÁGUA EMBUTIDA - PADRÃO ALTO - FORNECIMENTO E INSTALAÇÃO. AF_01/2020			UN	1,00	775,56	949,05	949,05
17.5	86943 SINAPI	LAVATÓRIO LOUÇA BRANCA SUSPENSO, 29,5 X 39CM OU EQUIVALENTE, PADRÃO POPULAR, INCLUSO SIFÃO FLEXÍVEL EM PVC, VÁLVULA E ENGATE FLEXÍVEL 30CM EM PLÁSTICO E TORNEIRA CROMADA DE MESA, PADRÃO POPULAR - FORNECIMENTO E INSTALAÇÃO. AF_12/2013			UN	2,00	188,76	230,99	461,98
17.6	86937 SINAPI	CUBA DE EMBUTIR OVAL EM LOUÇA BRANCA, 35 X 50CM OU EQUIVALENTE, INCLUSO VÁLVULA EM METAL CROMADO E SIFÃO FLEXÍVEL EM PVC - FORNECIMENTO E INSTALAÇÃO. AF_01/2020			UN	4,00	182,34	223,13	892,52
17.7	COMP-03 Próprio	BANCADA EM GRANITO VERDE UBATUBA			m²	5,16	505,91	619,08	3.194,45
17.8	93441 SINAPI	BANCADA DE GRANITO CINZA POLIDO 150 X 60 CM, COM CUBA DE EMBUTIR DE AÇO INOXIDÁVEL MÉDIA, VÁLVULA AMERICANA EM METAL CROMADO, SIFÃO FLEXÍVEL EM PVC, ENGATE FLEXÍVEL 30 CM, TORNEIRA CROMADA LONGA DE PAREDE, 1/2 OU 3/4, PARA PIA DE COZINHA, PADRÃO POPULAR- FORNEC. E INSTAL. AF_12/2013			UN	1,00	917,01	1.122,15	1.122,15
17.9	C4646 SEINFRA	CORRIMÃO DUPLA ALTURA EM AÇO INOX DIAM 1 1/2			M	4,88	415,45	508,39	2.480,94
18.10	100868 SINAPI	BARRA DE APOIO RETA, EM AÇO INOX POLIDO, COMPRIMENTO 80 CM, FIXADA NA PAREDE - FORNECIMENTO E INSTALAÇÃO. AF_01/2020			UN	4,00	276,05	337,80	1.351,20
17.11	100867 SINAPI	BARRA DE APOIO RETA, EM AÇO INOX POLIDO, COMPRIMENTO 70 CM, FIXADA NA PAREDE - FORNECIMENTO E INSTALAÇÃO. AF_01/2020			UN	2,00	265,76	325,21	650,42
17.12	86915 SINAPI	TORNEIRA CROMADA DE MESA, 1/2"OU 3/4", PARA LAVATÓRIO, PADRÃO MÉDIO - FORNECIMENTO E INSTALAÇÃO. AF_01/2020			UN	4,00	92,43	113,11	452,44
18		COMBATE A INCÊNDIO							1.386,19
18.1	101910 SINAPI	EXTINTOR DE INCÊNDIO PORTÁTIL COM CARGA DE PQS DE 8 KG, CLASSE BC - FORNECIMENTO E INSTALAÇÃO. AF_10/2020_P			UN	3,00	240,05	293,75	881,25
18.2	97599 SINAPI	LUMINÁRIA DE EMERGÊNCIA, COM 30 LÂMPADAS LED DE 2 W, SEM REATOR - FORNECIMENTO E INSTALAÇÃO. AF_02/2020			UN	4,00	31,39	38,41	153,64
18.3	COMP-04 Próprio	PLACA DE INDICATIVO DE "EXTINTOR" EM PVC, DIM: 20 x 20 cm			UN	3,00	17,21	21,06	63,18
18.4	COMP-05 Próprio	PLACA DE SINALIZAÇÃO DE SEGURANÇA CONTRA INCENDIO, FOTOLUMINESCENTE, RETANGULAR, *20 X 40* CM, EM PVC			UN	6,00	39,24	48,02	288,12
19		ORNAMENTAÇÃO							15.773,05
19.1	FUES Próprio	EXECUÇÃO DE ESTRUTURAS DE CONCRETO ARMADO, FCK = 20 MPa. (PÉRGOLAS)			m³	3,75	2.424,57	2.966,95	11.126,06
19.2	C0864 SEINFRA	CONJUNTO DE MASTRO P/ TRÊS BANDEIRAS E PEDESTAL			UN	1,00	3.797,49	4.646,99	4.646,99
20		SERVIÇOS FINAIS							1.472,38
20.1	S-9537 Próprio	LIMPEZA FINAL DA OBRA			M²	388,49	3,10	3,79	1.472,38
								Total sem BDI	817.203,57
								Total do BDI	182.796,43
								Total Geral	1.000.000,00

EM BRANCO

PREFEITURA MUNICIPAL DE SANTANA DO PIAUÍ
CNPJ: 41.522.137/0001-93

Obra
CONSTRUÇÃO DA SEDE DA PREFEITURA MUNICIPAL DE
SANTANA DO PIAUÍ 2022

Bancos
SINAPI - 11/2021 - Piauí
ORSE - 11/2021 - Sergipe
SEINFRA - 027 - Ceará

B.D.I.
22,37%

Encargos Sociais
Não Desonerado:
Horista: 112,15%
Mensalista: 70,87%

Item	Descrição	Total Por Etapa	30 DIAS	60 DIAS	90 DIAS	120 DIAS	150 DIAS	180 DIAS	210 DIAS	240 DIAS	270 DIAS	300 DIAS
1	ADMINISTRAÇÃO LOCAL	100,00%	10,00%	10,00%	10,00%	10,00%	10,00%	10,00%	10,00%	10,00%	10,00%	10,00%
2	SERViÇOS PRELIMINARES	100,00%	3.371,65	3.371,65	3.371,65	3.371,65	3.371,65	3.371,65	3.371,65	3.371,65	3.371,65	3.371,65
3	MOVIMENTO DE TERRA PARA FUNDAÇÃO	100,00%	9.830,39	9.830,39	50,00%	50,00%	50,00%	50,00%	50,00%	50,00%	50,00%	50,00%
4	FUNDaÇÕES	100,00%	24.299,47	12.149,74	12.149,74	12.149,74	12.149,74	12.149,74	12.149,74	12.149,74	12.149,74	12.149,74
5	SUPERESTRUTURA	100,00%	50.557,72	34.657,32	15.900,40	17,50%	24,85%	43,85%	13,80%	24.521,39	24.521,39	24.521,39
6	ALVENARIA E DIVISóRIAS	100,00%	177.691,26	31.095,97	44.156,28	77.917,62	22,10%	37,90%	37,90%	37,90%	37,90%	37,90%
7	ESQUADRIAS	100,00%	174.949,42	10,00%	30,00%	10,00%	30,00%	30,00%	30,00%	30,00%	30,00%	30,00%
8	COBERTURA	100,00%	58.706,04	17.494,84	52.484,53	38.663,60	66.305,45	66.305,45	66.305,45	66.305,45	66.305,45	66.305,45
9	IMPERMEABILIZAÇÃO	100,00%	5.886,96	5.886,96	5.886,96	5.886,96	5.886,96	5.886,96	5.886,96	5.886,96	5.886,96	5.886,96
10	REVESTIMENTOS	100,00%	85.844,47	100,00%	100,00%	100,00%	100,00%	100,00%	100,00%	100,00%	100,00%	100,00%
11	FORRO	100,00%	14.719,89	14.719,89	14.719,89	14.719,89	14.719,89	14.719,89	14.719,89	14.719,89	14.719,89	14.719,89
12	PAVIMENTAÇÃO	100,00%	128.023,31	128.023,31	128.023,31	128.023,31	128.023,31	128.023,31	128.023,31	128.023,31	128.023,31	128.023,31
13	PINTURA	100,00%	55.489,62	100,00%	100,00%	100,00%	100,00%	100,00%	100,00%	100,00%	100,00%	100,00%
14	INSTALAÇÃO HIDRÁULICA	100,00%	9.587,14	9.587,14	9.587,14	9.587,14	9.587,14	9.587,14	9.587,14	9.587,14	9.587,14	9.587,14
15	INSTALAÇÃO SANITÁRIA	100,00%	23.390,77	23.390,77	23.390,77	23.390,77	23.390,77	23.390,77	23.390,77	23.390,77	23.390,77	23.390,77
16	INSTALAÇÃO ELÉTRICA	100,00%	37.471,67	37.471,67	37.471,67	37.471,67	37.471,67	37.471,67	37.471,67	37.471,67	37.471,67	37.471,67
17	LOUCAS, ACESSÓRIOS E METAS	100,00%	15.149,23	15.149,23	15.149,23	15.149,23	15.149,23	15.149,23	15.149,23	15.149,23	15.149,23	15.149,23
18	COMBATE A INCêNDIO	100,00%	1.386,19	1.386,19	1.386,19	1.386,19	1.386,19	1.386,19	1.386,19	1.386,19	1.386,19	1.386,19
19	ORNAMENTAÇÃO	100,00%	15.773,05	15.773,05	15.773,05	15.773,05	15.773,05	15.773,05	15.773,05	15.773,05	15.773,05	15.773,05
20	SERVIÇOS FINAIS	100,00%	1.472,38	6,0%	8,0%	10,0%	12,0%	12,0%	12,0%	12,0%	12,0%	12,0%
	Porcentagem		60.009,09	80.012,60	100.012,46	119.552,87	120.029,15	119.994,55	120.001,03	119.994,50	100.000,18	100,00%
	Custo		6,0%	14,0%	24,0%	36,0%	48,0%	60,0%	72,0%	84,0%	94,0%	59.997,58
	Porcentagem Acumulado		60.009,09	140.021,69	240.034,14	359.987,01	480.016,17	600.006,71	720.007,74	840.002,24	940.002,42	1.000.000,00



Kongô de Vito
Ronaldo de Matos Sousa
Engº Civil
CREA-PI 7544
CRA-NAC 19103345-0

EM BRANCO



Obra
CONSTRUÇÃO DA SEDE DA PREFEITURA MUNICIPAL DE SANTANA DO PIAUÍ 2022

Memória de Cálculo

Item	Descrição	Und	Quant.	Comp. (m)	Larg. (m)	Alt. (m)	Área (m²)	Vol. (m³)	Subtrair	Total	Total Item
1	ADMINISTRAÇÃO LOCAL										1,00
1.1	ADMINISTRAÇÃO LOCAL DA OBRA (10 MESES)	UND	1,00								
2	SERVIÇOS PRELIMINARES										
2.1	PLACA DE OBRA EM CHAPA DE ACO GALVANIZADO	m²			1,80	3,60	6,48			6,48	6,48
2.2	LIMPEZA MANUAL DE VEGETAÇÃO EM TERRENO COM ENXADA.AF_05/2018	m²		25,00	30,00		750,00			750,00	750,00
2.3	LOCACAO CONVENCIONAL DE OBRA, UTILIZANDO GABARITO DE TÁBUAS CORRIDAS PONTALETADAS A CADA 2,00M - 2 UTILIZAÇÕES. AF_10/2018	M									85,10
3	MOVIMENTO DE TERRA PARA FUNDAÇÃO										
3.1	ESCAVAÇÃO MANUAL PARA BLOCO DE COROAMENTO OU SAPATA, COM PREVISÃO DE FÓRMA. AF_06/2017	m³									44,33
S1			1,00	0,90	1,10	1,50		1,49		1,49	
S2			1,00	0,60	0,80	1,50		0,72		0,72	
S3			22,00	0,80	0,80	1,50		0,96		21,12	
S10			14,00	1,00	1,00	1,50		1,50		21,00	
3.2	ESCAVAÇÃO MANUAL DE VALA PARA VIGA BALDRAME, COM PREVISÃO DE FÓRMA. AF_06/2017	m³		243,11	0,15	0,40		14,59		14,59	14,59
3.3	ATERRO MANUAL DE VALAS COM SOLO ARGILHO-ARENOSO E COMPACTAÇÃO MECANIZADA. AF_05/2016	m³		25,00	30,00	0,50	750,00	375,00		375,00	375,00
4	FUNDAÇÕES										
4.1	LASTRO DE CONCRETO MAGRO, APLICADO EM BLOCOS DE COROAMENTO OU SAPATAS, ESPESSURA DE 5 CM. AF_08/2017	m²									29,55
S1			1,00	0,90	1,10		0,99			0,99	
S2			1,00	0,60	0,80		0,48			0,48	
S3			22,00	0,80	0,80		0,64			14,08	
S10			14,00	1,00	1,00		1,00			14,00	
4.2	ARMAÇÃO DE BLOCO, VIGA BALDRAME E SAPATA UTILIZANDO AÇO CA-60 DE 5 MM - MONTAGEM. AF_06/2017	KG	208,10								208,10
4.3	ARMAÇÃO DE BLOCO, VIGA BALDRAME OU SAPATA UTILIZANDO AÇO CA-50 DE 8 MM - MONTAGEM. AF_06/2017	KG	371,20								371,20
4.4	ARMAÇÃO DE BLOCO, VIGA BALDRAME OU SAPATA UTILIZANDO AÇO CA-50 DE 10 MM - MONTAGEM. AF_06/2017	KG	343,20								343,20
4.5	FABRICAÇÃO, MONTAGEM E DESMONTAGEM DE FÓRMA PARA SAPATA, EM MADEIRA SERRADA, E=25 MM, 4 UTILIZAÇÕES. AF_06/2017	m²					27,96				27,96
4.6	FABRICAÇÃO, MONTAGEM E DESMONTAGEM DE FÓRMA PARA VIGA BALDRAME, EM MADEIRA SERRADA, E=25 MM, 4 UTILIZAÇÕES.	m²					182,33				182,33
4.7	CONCRETO FCK = 25MPA, TRAÇO 1:2,3:2,7 (CIMENTO/ AREIA MÉDIA/ BRITA 1) - PREPARO MECÂNICO COM BETONEIRA 600 L. AF_07/2016	m³						18,41			18,41
4.8	LANÇAMENTO COM USO DE BALDES, ADENSAMENTO E ACABAMENTO DE CONCRETO EM ESTRUTURAS. AF_12/2015	m³						18,41			18,41
5	SUPERESTRUTURA										
5.1	ARMAÇÃO DE PILAR OU VIGA DE UMA ESTRUTURA CONVENCIONAL DE CONCRETO ARMADO EM UMA EDIFICAÇÃO TÉRREA OU SOBRADO UTILIZANDO AÇO CA-60 DE 5,0 MM - MONTAGEM. AF_12/2015	KG	363,00								363,00
5.2	ARMAÇÃO DE PILAR OU VIGA DE UMA ESTRUTURA CONVENCIONAL DE CONCRETO ARMADO EM UMA EDIFICAÇÃO TÉRREA OU SOBRADO UTILIZANDO AÇO CA-50 DE 6,3 MM - MONTAGEM. AF_12/2015	KG	56,50								56,50
5.3	ARMAÇÃO DE PILAR OU VIGA DE UMA ESTRUTURA CONVENCIONAL DE CONCRETO ARMADO EM UMA EDIFICAÇÃO TÉRREA OU SOBRADO UTILIZANDO AÇO CA-50 DE 8,0 MM - MONTAGEM. AF_12/2015	KG	174,80								174,80
5.4	ARMAÇÃO DE PILAR OU VIGA DE UMA ESTRUTURA CONVENCIONAL DE CONCRETO ARMADO EM UMA EDIFICAÇÃO TÉRREA OU SOBRADO UTILIZANDO AÇO CA-50 DE 10,0 MM - MONTAGEM. AF_12/2015	KG	730,10								730,10
5.5	ARMAÇÃO DE PILAR OU VIGA DE UMA ESTRUTURA CONVENCIONAL DE CONCRETO ARMADO EM UMA EDIFICAÇÃO TÉRREA OU SOBRADO UTILIZANDO AÇO CA-50 DE 12,5 MM - MONTAGEM. AF_12/2015	KG	158,10								158,10
5.6	ARMAÇÃO DE LAJE DE UMA ESTRUTURA CONVENCIONAL DE CONCRETO ARMADO EM UMA EDIFICAÇÃO TÉRREA OU SOBRADO UTILIZANDO AÇO CA-60 DE 5,0 MM - MONTAGEM. AF_12/2015	KG	12,50								12,50
5.7	ARMAÇÃO DE LAJE DE UMA ESTRUTURA CONVENCIONAL DE CONCRETO ARMADO EM UMA EDIFICAÇÃO TÉRREA OU SOBRADO UTILIZANDO AÇO CA-50 DE 6,3 MM - MONTAGEM. AF_12/2015	KG	44,30								44,30
5.8	ARMAÇÃO DE LAJE DE UMA ESTRUTURA CONVENCIONAL DE CONCRETO ARMADO EM UMA EDIFICAÇÃO TÉRREA OU SOBRADO UTILIZANDO AÇO CA-50 DE 8,0 MM - MONTAGEM. AF_12/2015	KG	45,60								45,60
5.9	MONTAGEM E DESMONTAGEM DE FÓRMA DE PILARES RETANGULARES E ESTRUTURAS SIMILARES, PÉ-DIREITO SIMPLES, EM MADEIRA SERRADA, 4 UTILIZAÇÕES. AF_09/2020	m²					153,90				153,90
5.10	MONTAGEM E DESMONTAGEM DE FÓRMA DE VIGA, ESCORAMENTO COM PONTALETE DE MADEIRA, PÉ-DIREITO SIMPLES, EM MADEIRA SERRADA, 4 UTILIZAÇÕES. AF_09/2020	m²					223,52				223,52
5.11	MONTAGEM E DESMONTAGEM DE FÓRMA DE LAJE MACIÇA, PÉ-DIREITO SIMPLES, EM MADEIRA SERRADA, 1 UTILIZAÇÃO. AF_09/2020	m²					13,66				13,66
5.12	CONCRETO FCK = 25MPA, TRAÇO 1:2,3:2,7 (CIMENTO/ AREIA MÉDIA/ BRITA 1) - PREPARO MECÂNICO COM BETONEIRA 600 L. AF_07/2016	m³						23,07			23,07
5.13	LANÇAMENTO COM USO DE BALDES, ADENSAMENTO E ACABAMENTO DE CONCRETO EM ESTRUTURAS. AF_12/2015	m³						23,07			23,07
5.14	LAJE PRÉ-MOLDADA UNIDIRECIONAL, BIAPOIADA, PARA FORRO, ENCHIMENTO EM CERÂMICA, VIGOTA CONVENCIONAL, ALTURA TOTAL DA LAJE (ENCHIMENTO+CAPA) = (8+3). AF_11/2020	m²									336,55
6	ALVENARIA E DIVISÓRIAS										

EM BRANCO



Obra
CONSTRUÇÃO DA SEDE DA PREFEITURA MUNICIPAL DE SANTANA DO PIAUÍ 2022

Memória de Cálculo

Item	Descrição	Und	Quant.	Comp. (m)	Larg. (m)	Alt. (m)	Área (m²)	Vol. (m³)	Subtrair	Rubrica P.M.S.	Total Item
6.1	ALVENARIA DE VEDAÇÃO DE BLOCOS CERÂMICOS FURADOS NA HORIZONTAL DE 14X9X19CM (ESPESSURA 14CM, BLOCO DEITADO) DE PAREDES COM ÁREA LÍQUIDA MAIOR OU IGUAL A 6M² SEM VÃOS E ARGAMASSA DE ASSENTAMENTO COM PREPARO EM BETONEIRA. AF_06/2014	m²				243,11	0,40	97,24			97,24
6.2	ALVENARIA DE VEDAÇÃO DE BLOCOS CERÂMICOS FURADOS NA HORIZONTAL DE 9X14X19CM (ESPESSURA 9CM) DE PAREDES COM ÁREA LÍQUIDA MAIOR OU IGUAL A 6M² COM VÃOS E ARGAMASSA DE ASSENTAMENTO COM PREPARO EM BETONEIRA. AF_06/2014	m²				243,11	3,00	729,33			729,33
6.3	PAREDE COM PLACAS DE GESSO ACARTONADO (DRYWALL), PARA USO INTERNO, COM DUAS FACES DUPLAS E ESTRUTURA METÁLICA COM GUIAS DUPLAS, COM VÃOS. AF_06/2017_P	m²				22,20	3,00	66,60			66,60
6.4	VERGA MOLDADA IN LOCO EM CONCRETO PARA JANELAS COM ATÉ 1,5 M DE VÃO. AF_03/2016	M									7,50
	J01		7,00	0,50							3,50
	J02		2,00	1,00							2,00
	J03		2,00	1,00							2,00
6.5	VERGA MOLDADA IN LOCO EM CONCRETO PARA JANELAS COM MAIS DE 1,5 M DE VÃO. AF_03/2016	M									20,50
	J04		1,00	2,50							2,50
	J05		9,00	2,00							18,00
6.6	VERGA MOLDADA IN LOCO EM CONCRETO PARA PORTAS COM ATÉ 1,5 M DE VÃO. AF_03/2016	M									18,00
	P02		2,00	0,90							1,80
	P03		16,00	0,90							14,40
	P04		2,00	0,90							1,80
6.7	VERGA MOLDADA IN LOCO EM CONCRETO PARA PORTAS COM MAIS DE 1,5 M DE VÃO. AF_03/2016	M									2,00
	P06		1,00	2,00							2,00
6.8	DIVISORIA SANITÁRIA, TIPO CABINE, EM GRANITO, ESP = 3CM, ASSENTADO COM ARGAMASSA COLANTE AC III-E, EXCLUSIVE FERRAGENS.	m²				3,20	1,90	6,08			6,08
6.9	ALVENARIA DE VEDAÇÃO COM ELEMENTO VAZADO DE CONCRETO (COBOGÓ) DE 7X50X50CM E ARGAMASSA DE ASSENTAMENTO COM PREPARO EM BETONEIRA. AF_05/2020	m²				3,00	3,00	9,00			9,00
6.10	ALVENARIA DE VEDAÇÃO COM ELEMENTO VAZADO DE CERÂMICA (COBOGO) DE 7X20X20CM E ARGAMASSA DE ASSENTAMENTO COM PREPARO EM BETONEIRA. AF_05/2020	m²				0,70	2,80	1,96			1,96
6.11	MURO CONTORNO DE ALVENARIA E CONCRETO (PILAR+CINTA) REBOCADO, COM PINTURA	m²				46,95	3,00	140,85			140,85
7	ESQUADRIAS										
7.1	PORAS										
7.2	JANELAS										
7.3	VIDROS										
7.3.1	ESPELHO CRISTAL, ESPESSURA 4MM, COM PARAFUSOS DE FIXAÇÃO, SEM MOLDURA.	m²				2,00	1,65	1,00			1,65 3,30
8	COBERTURA										
8.1	TRAMA DE MADEIRA COMPOSTA POR RIPAS, CAIBROS E TERÇAS PARA TELHADOS DE ATÉ 2 ÁGUAS PARA TELHA CERÂMICA CAPA-CANAL, INCLUSO TRANSPORTE VERTICAL. AF_07/2019	m²									338,80
8.2	TELHAMENTO COM TELHA CERÂMICA CAPA-CANAL, TIPO COLONIAL, COM ATÉ 2 ÁGUAS, INCLUSO TRANSPORTE VERTICAL. AF_07/2019	m²									338,80
8.3	TRAMA DE AÇO COMPOSTA POR TERÇAS PARA TELHADOS DE ATÉ 2 ÁGUAS PARA TELHA ONDULADA DE FIBROCIMENTO, METÁLICA, PLÁSTICA OU TERMOACÚSTICA, INCLUSO TRANSPORTE VERTICAL.	m²									68,12
8.4	TELHAMENTO COM TELHA DE AÇO/ALUMÍNIO E = 0,5 MM, COM ATÉ 2 ÁGUAS, INCLUSO ICAMENTO. AF_07/2019	m²									68,12
	CALHA EM CHAPA DE AÇO GALVANIZADO NÚMERO 24, DESENVOLVIMENTO DE 50 CM, INCLUSO TRANSPORTE VERTICAL. AF_07/2019	M									14,65
8.5	RUFO EM CONCRETO.	M									99,15
8.6	CHAPIM DE CONCRETO APARENTE COM ACABAMENTO DESEMPENADO,	M									99,15
8.7	FORMA DE COMPENSADO PLASTIFICADO (MADEIRIT) DE 14 X 10 CM, FUNDIDO NO LOCAL.	M									58,20
9	IMPERMEABILIZAÇÃO										
9.1	IMPERMEABILIZAÇÃO DE ESTRUTURAS ENTERRADAS, COM TINTA ASFÁLTICA, DUAS DEMAOS.	m²				243,11	0,15	0,30	182,33		182,33
9.2	IMPERMEABILIZAÇÃO DE SUPERFÍCIE COM MANTA ASFÁLTICA, DUAS CAMADAS, INCLUSIVE APLICAÇÃO DE PRIMER ASFÁLTICO, E=3MM E E=4MM. AF_06/2018	m²				14,95	0,80		11,96		11,96
9.3	PROTEÇÃO MECÂNICA DE SUPERFÍCIE HORIZONTAL COM ARGAMASSA DE CIMENTO E AREIA, TRAÇO 1:3, E=2CM. AF_06/2018	m²				14,95	0,80		11,96		11,96
10	REVESTIMENTOS										
10.1	CHAPISCO APLICADO EM ALVENARIAS E ESTRUTURAS DE CONCRETO INTERNAS, COM COLHER DE PEDREIRO. ARGAMASSA TRAÇO 1:3 COM PREPARO EM BETONEIRA 400L. AF_06/2014	m²									1.143,81
	Recepção		1,00	22,30			2,80	62,44			62,44
	Protocolo		1,00	10,70			2,80	29,96			29,96
	Cantina		1,00	21,00			2,80	58,80			58,80
	Circulação banheiros		1,00	19,95			2,80	55,86			55,86
	Banheiro PNE		2,00	7,00			2,80	19,60			39,20
	Banheiros		2,00	11,40			2,80	31,92			63,84
	Apoio 1 a 3		3,00	13,13			2,80	36,76			110,28

Karen da Costa 1652
Ronald de Matos Sousa
Engº Civ. M. Engº Civil
CRENAC 19100-0000
CREAMER 1000

EM BRANCO



Obra
CONSTRUÇÃO DA SEDE DA PREFEITURA MUNICIPAL DE SANTANA DO PIAUÍ 2022

Memória de Cálculo

Item	Descrição	Und	Quant.	Comp. (m)	Larg. (m)	Alt. (m)	Área (m²)	Vol. (m³)	Subtrair	Total	Total Item
	Secretaria 1 a 3			3,00	11,60	2,80	32,48			97,44	
	Apoio 4 a 6			3,00	14,00	2,80	39,20			117,60	
	Secretaria 6 a 4			3,00	12,74	2,80	35,67			107,01	
	Circulação			1,00	48,65	2,80	136,22			136,22	
	Gab. Vice. Prefeito			1,00	13,38	2,80	37,46			37,46	
	Recepção Prefeita			1,00	13,12	2,80	36,74			36,74	
	Lavabo			1,00	7,00	2,80	19,60			19,60	
	Arquivo			1,00	18,30	2,80	51,24			51,24	
	Sala de Reuniões			1,00	15,20	2,80	42,56			42,56	
	Gabinete Prefeita			1,00	16,80	2,80	47,04			47,04	
	DML			1,00	7,20	2,80	20,16			20,16	
	Área de serviço			1,00	3,70	2,80	10,36			10,36	
	MASSA ÚNICA, PARA RECEBIMENTO DE PINTURA, EM ARGAMASSA TRAÇO 1:2:8, PREPARO MECÂNICO COM BETONEIRA 400L, APLICADA MANUALMENTE EM FACES INTERNAS DE PAREDES, ESPESSURA DE 20MM, COM EXECUÇÃO DE TALISCAS. AF_06/2014	m²						952,01		952,01	
10.2	EMBOÇO, PARA RECEBIMENTO DE CERÂMICA, EM ARGAMASSA TRAÇO 1:2:8, PREPARO MECÂNICO COM BETONEIRA 400L, APLICADO MANUALMENTE EM FACES INTERNAS DE PAREDES, PARA AMBIENTE COM ÁREA MAIOR QUE 10M ² , ESPESSURA DE 20MM, COM EXECUÇÃO DE TALISCAS. AF_06/2014	m²						191,80		191,80	
10.3	REVESTIMENTO CERÂMICO PARA PAREDES INTERNAS COM PLACAS TIPO ESMALTADA EXTRA DE DIMENSÕES 33X45 CM APLICADAS EM AMBIENTES DE ÁREA MAIOR QUE 5 M ² NA ALTURA INTEIRA DAS PAREDES. AF_06/2014	m²								191,80	
10.4	CHAPISCO APLICADO EM ALVENARIA (COM PRESENÇA DE VÃOS) E ESTRUTURAS DE CONCRETO DE FACHADA, COM COLHER DE PEDREIRO. ARGAMASSA TRAÇO 1:3 COM PREPARO EM BETONEIRA 400L. AF_06/2014	m²								309,61	
	1						50,35	3,50	176,23	176,23	
	2						24,70	5,40	133,38	133,38	
10.6	EMBOÇO OU MASSA ÚNICA EM ARGAMASSA TRAÇO 1:2:8, PREPARO MECÂNICO COM BETONEIRA 400 L, APLICADA MANUALMENTE EM PANOS DE FACHADA COM PRESENÇA DE VÃOS, ESPESSURA DE 25 MM. AF_06/2014	m²								309,61	
11	FORRO										
11.1	FORRO EM PLACAS DE GESSO, PARA AMBIENTES COMERCIAIS. AF_05/2017 P	m²								388,49	
12	PAVIMENTAÇÃO										
12.1	INTERNA										
12.1.1	CONTRAPISO EM ARGAMASSA TRAÇO 1:4 (CIMENTO E AREIA), PREPARO MECÂNICO COM BETONEIRA 400 L, ESPESSURA 5CM. REVESTIMENTO CERÂMICO PARA PISO COM PLACAS TIPO PORCELANATO	m²								346,23	
12.1.2	DE DIMENSÕES 60X60 CM APLICADA EM AMBIENTES DE ÁREA MAIOR QUE 10 M ² . (POLIDO)	m²								288,17	
12.1.3	REVESTIMENTO CERÂMICO PARA PISO COM PLACAS TIPO PORCELANATO DE DIMENSÕES 60X60 CM APLICADA EM AMBIENTES DE ÁREA MAIOR QUE 10 M ² . (ACETINADO)	m²								58,06	
12.1.4	RODAPÉ CERÂMICO DE 7CM DE ALTURA COM PLACAS TIPO ESMALTADA EXTRA DE DIMENSÕES 60X60CM. AF_06/2014	M				340,01				340,01	
12.1.5	PISO PODOTÁTIL, DIRECIONAL OU ALERTA, ASSENTADO SOBRE ARGAMASSA. AF_05/2020	M								68,16	
12.2	EXTERNA										
12.2.1	EXECUÇÃO DE PÁTIO/ESTACIONAMENTO EM PISO INTERTRAVADO, COM BLOCO RETANGULAR COR NATURAL DE 20 X 10 CM, ESPESSURA 6 CM. AF_12/2015	m²								39,74	
12.2.2	EXECUÇÃO DE PASSEIO (CALÇADA) OU PISO DE CONCRETO COM CONCRETO MOLDADO IN LOCO, FEITO EM OBRA, ACABAMENTO CONVENCIONAL, NÃO ARMADO. (H=5CM)	m³					0,05	113,43	5,67	5,67	
12.2.3	CAMADA DE BRITADA (9,5 a 19 MM) POSTO PEDREIRA/FORNECEDOR, H=10 CM. (82,84 M ²)	m³					0,05	91,38	4,57	4,57	
12.2.4	PISO PODOTÁTIL, DIRECIONAL OU ALERTA, ASSENTADO SOBRE ARGAMASSA. AF_05/2020	M									
13	PINTURA										
13.1	PAREDES INTERNAS										
13.1.1	APLICAÇÃO DE FUNDO SELADOR ACRÍLICO EM PAREDES, UMA DEMÃO. AF_06/2014	m²						952,01		952,01	
13.1.2	APLICAÇÃO E LIXAMENTO DE MASSA LÁTEX EM PAREDES, DUAS DEMÃOS. AF_06/2014	m²						952,01		952,01	
13.1.3	APLICAÇÃO MANUAL DE PINTURA COM TINTA LÁTEX ACRÍLICA EM PAREDES, DUAS DEMÃOS. AF_06/2014	m²						952,01		952,01	
13.2	TETO										
13.2.1	APLICAÇÃO DE FUNDO SELADOR ACRÍLICO EM TETO, UMA DEMÃO. AF_06/2014	m²						388,49		388,49	
13.2.2	APLICAÇÃO E LIXAMENTO DE MASSA LÁTEX EM TETO, DUAS DEMÃOS. AF_06/2014	m²						388,49		388,49	
13.2.3	APLICAÇÃO MANUAL DE PINTURA COM TINTA LÁTEX ACRÍLICA EM TETO, DUAS DEMÃOS. AF_06/2014	m²						388,49		388,49	
13.3	PAREDES EXTERNAS										
13.3.1	APLICAÇÃO MANUAL DE FUNDO SELADOR ACRÍLICO EM PAREDES EXTERNAS DE CASAS. AF_06/2014	m²								325,93	

EM BRANCO

PREFEITURA MUNICIPAL DE SANTANA DO PIAUÍ
CNPJ: 41.522.137/0001-93

Obra

CONSTRUÇÃO DA SEDE DA PREFEITURA MUNICIPAL DE SANTANA DO PIAUÍ 2022

Memória de Cálculo

Item	Descrição	Und	Quant.	Comp. (m)	Larg. (m)	Alt. (m)	Área (m²)	Vol. (m³)	Subtrair	Total	Total Item
13.3.2	APLICAÇÃO MANUAL DE TINTA LÁTEX ACRÍLICA EM PAREDE EXTERNAS DE CASAS, DUAS DEMÁOS. AF_11/2016	m²					309,61				309,61
13.3.3	APLICAÇÃO MANUAL DE PINTURA COM TINTA TEXTURIZADA ACRÍLICA EM PAREDES EXTERNAS DE CASAS, UMA COR. AF_06/2014	m²	8,00	6,80	0,30		2,04			16,32	16,32
14	INSTALAÇÃO HIDRÁULICA										
15	INSTALAÇÃO SANITÁRIA										
16	INSTALAÇÃO ELÉTRICA										
17	LOUÇAS, ACESSÓRIOS E METAIS										
18	COMBATE A INCÊNDIO										
19	ORNAMENTAÇÃO										
19.1	EXECUÇÃO DE ESTRUTURAS DE CONCRETO ARMADO, FCK = 20 MPA. (PÉRGOLAS)	m³									
19.2	CONJUNTO DE MASTRO P/ TRÊS BANDEIRAS E PEDESTAL	UN									
20	SERVIÇOS FINAIS										
20.1	LIMPEZA FINAL DA OBRA	M²									



EM BRANCO

**COMPOSIÇÃO DE BDI - BENEFÍCIOS E DESPESAS INDIRETAS
PARÂMETROS PARA CÁLCULO DA TAXA DE BDI**

TIPO DE OBRA	1ºQUARTIL	MÉDIO	3ºQUARTIL
--------------	-----------	-------	-----------

CONSTRUÇÃO DE EDIFÍCIOS 20,34% 22,12%

TIPO DE OBRA	ADMINISTRAÇÃO CENTRAL			SEGUR + GARANTIA			RISCO		
	1ºQUARTIL	MÉDIO	3ºQUARTIL	1ºQUARTIL	MÉDIO	3ºQUARTIL	1ºQUARTIL	MÉDIO	3ºQUARTIL
CONSTRUÇÃO DE EDIFÍCIOS	3,00%	4,00%	5,50%	0,80%	0,80%	1,00%	0,97%	1,00%	1,27%
TIPO DE OBRA	1ºQUARTIL	MÉDIO	3ºQUARTIL	1ºQUARTIL	MÉDIO	3ºQUARTIL	1ºQUARTIL	MÉDIO	3ºQUARTIL
CONSTRUÇÃO DE EDIFÍCIOS	0,59%	1,23%	1,39%	6,16%	7,40%	8,96%			
TIPO DE OBRA	PIS		COFINS		ISS		TRIBUTOS		CONTRIBUIÇÃO PREVIDENCIÁRIA
CONSTRUÇÃO DE EDIFÍCIOS	0,65%		3,00%		2,00%		5,00%		4,50%

FÓRMULA PARA CÁLCULO DA TAXA: BDI = $\{[(1+AC+SG+R) \times (1+DF) \times (1+LU)] / (1-TR)\} - 1$

CÓDIGO	DESCRIÇÃO	VALOR UTILIZADO
	TRIBUTOS	

PIS: PROGRAMA DE INTEGRAÇÃO SOCIA COFINS: CONTRIBUIÇÃO P/ O FINANCIAMENTO DA SEGURIDADE

ISS: IMPOSTO SOBRE SERVIÇO

CPR: CONTRIBUIÇÃO PREVIDENCIÁRIA SOBRE A RECEITA BRUTA

*O ACÓRDÃO 2622/2013 TCU PLENÁRIO ADOTA AS TAXAS DE BDI DE ACORDO COM O TIPO DE OBRA, COM ISSO FOI CONSIDERADO COMO SILIMAR À OBRA DE PAVIMENTAÇÃO A CONSTRUÇÃO DE RODOVIAS E FERROVIAS

SG	SEGUR + GARANTIA	0,80%
R	RISCO	1,27%
DF	DESPESAS FINANCEIRAS	1,23%
AC	ADMINISTRAÇÃO CENTRAL	3,00%
LU	LUCRO	7,40%
TR	TRIBUTOS	6,65%
PIS	PIS	0,65%
COF	COFINS	3,00%
ISS	ISS	3,00%
CPR	CONTRIBUIÇÃO PREVIDENCIÁRIA	0,00%
BDI	TAXA DE BDI	22,37%



Assinatura de Mário Júnior
Márcio de Matos Sousa
Eng. Civil
CREAC nº 13.745-4
CPFEAP nº 17.175-0

PREFEITURA MUNICIPAL DE SANTANA DO PIAUÍ
CNPJ: 41.522.137/0001-93

ENCARGOS SOCIAIS SOBRE A MÃO DE OBRA - SEM DESONERAÇÃO				
CÓDIGO	DESCRÍÇÃO	HORISTA %	MENSALISTA %	
GRUPO A				
A1	INSS	20,00	20,00	L.
A2	SESI	1,50	1,50	246
A3	SENAI	1,00	1,00	F. Pública
A4	INCRA	0,20	0,20	F.M.S.
A5	SEBRAE	0,60	0,60	
A6	Salário-Educação	2,50	2,50	
A7	Seguro Contra Acidentes de Trabalho	3,00	3,00	
A8	FGTS	8,00	8,00	
A9	SECONCI	0,00	0,00	
A	Total dos Encargos Sociais	36,80	36,80	
GRUPO B				
B1	Reposo Semanal Remunerado	17,82	0,00	
B2	Feriados	3,95	0,00	
B3	Auxilio - enfermidade	0,87	0,67	
B4	13º salário	10,76	8,33	
B5	Licença Paternidade	0,07	0,06	
B6	Faltas justificadas	0,72	0,56	
B7	Dias de chuva	1,16	0,00	
B8	Auxilio acidente de trabalho	0,11	0,08	
B9	Férias gozadas	8,35	6,47	
B10	Salario maternidade	0,03	0,03	
B	Total dos Encargos Sociais que recebem incidências	43,84	16,20	
GRUPO C				
C1	Aviso previo indenizado	5,20	4,03	
C2	Aviso previo trabalhado	0,12	0,09	
C3	Férias indenizadas	5,26	4,07	
C4	Depósito rescisão sem justa causa	3,90	3,02	
C5	Indenização adicional	0,44	0,34	
C	Total dos Encargos Sociais que não recebem	14,92	11,55	
GRUPO D				
D1	Reincidência de grupo A sobre grupo B	16,13	5,96	
D2	Residencia de grupo A sobre aviso previo	0,46	0,36	
D	Total das Taxas incidências e reincidências	16,59	6,32	
*GRUPO E				
E1				
E1	Total de encargos sociais complementares	0,00	0,00	
TOTAL (A+B+C+D)		112,15	70,87	
obs.: *Grupo E deverá ser apropriado como item de custo direto				

EM BRANCO

EM BRANCO

EM BRANCO

PREFEITURA MUNICIPAL DE SANTANA DO PIAUÍ
CNPJ: 41.522.137/0001-93

Composições Analíticas com Preço Unitário CONSTRUÇÃO DA SEDE DA PREFEITURA MUNICIPAL DE SANTANA DO PIAUÍ 2022			Bancos	B.D.I.	Encargos Sociais
			SINAPI - 11/2021 - Piauí ORSE - 11/2021 - Sergipe SEINFRA - 027 - Ceará	22,37%	Não Desonerado: Horista: 112,15% Mensalista: 70,87%
Insumo	00000003 SINAPI	ACIDO MURIATICO, DILUICAO 10% A 12% PARA USO EM LIMPEZA	Material	L	0,0500000
			MO sem LS =>	0,71	LS => 0,79 MO com LS => 1,50
			Valor do BDI =>	0,69	Valor com BDI => 3,79



EM BRANCO




ESTADO DO PIAUÍ
PREFEITURA MUNICIPAL DE SANTANA DO PIAUÍ
Rua Sete de Setembro, S/N, Centro - CEP: 64.615-000
Santana do Piauí - PI
CNPJ Nº 41.522.137/0001-93
www.santanadopiaui.pi.gov.br

6. PLANTAS TÉCNICAS



Ronald de Matos Sousa
Ronald de Matos Sousa
Engº Civil
CREA-PI 19.10.371394
CREA-PI 19.10.371394

EM BRANCO

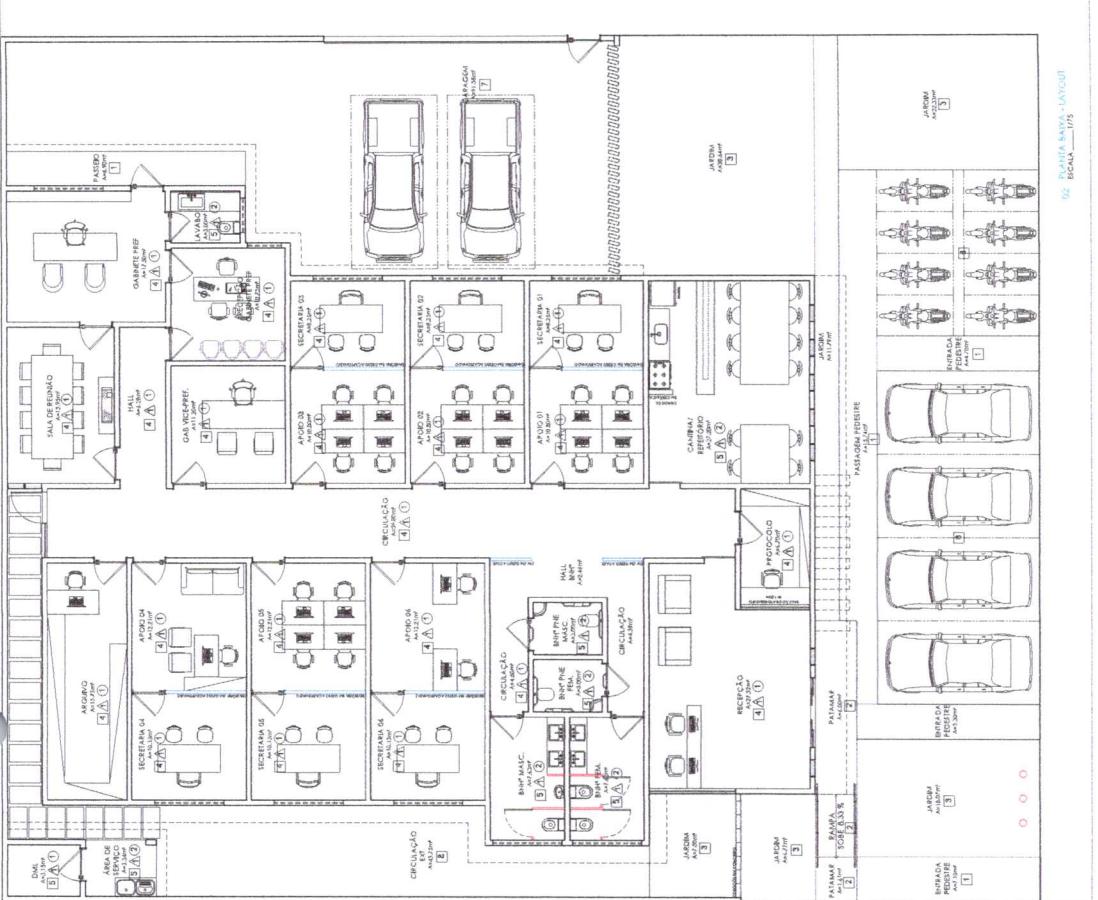


PROJETO DE ARQUITETURA

PROJETO	SÉDE PREFEITURA MUNICIPAL DE SANTANA DO PIAUÍ - PI
PROJETISTA	PREFEITURA MUNICIPAL DE SANTANA DO PIAUÍ - PI
CONCEITO	ZONA URBANA - SANTANA DO PIAUÍ - PI
OBRA	PLANTA BAIXA - LAYOUT
ENTREGA	01/12/2019
INDICAÇÃO	0104
DATA	NOVEMBRO/2019
TIPO	PLANTA DE COBERTURA + PLANTA DA LAYOUT
PROJETO	OLGA BEZERRA
SCHEMATIC	FRANCIA

ESPECIFICAÇÕES

- △ PAREDE
1- PINTURA ACRÍLICA COR A DEFINIR SOBRE MASSA CORRIDA
2- CERÂMICA 60x60 cm. COR BRANCO GELO, DO PISO AO TETO
- TETO
1- LAJE PINTADA NA COR BRANCO NEVE
- PISO
1- PISO INFENTRADO PADRÃO CINZA
2- PISO ANTIERRAPANTE
3- GRAVIA JAPONESA
4- PORCELANATO COLORIDO A DEFINIR
5- GRANITO PRETO ABSOLUTO
7- PISO PERMEÁVEL
8- PISO EM CONCRETO

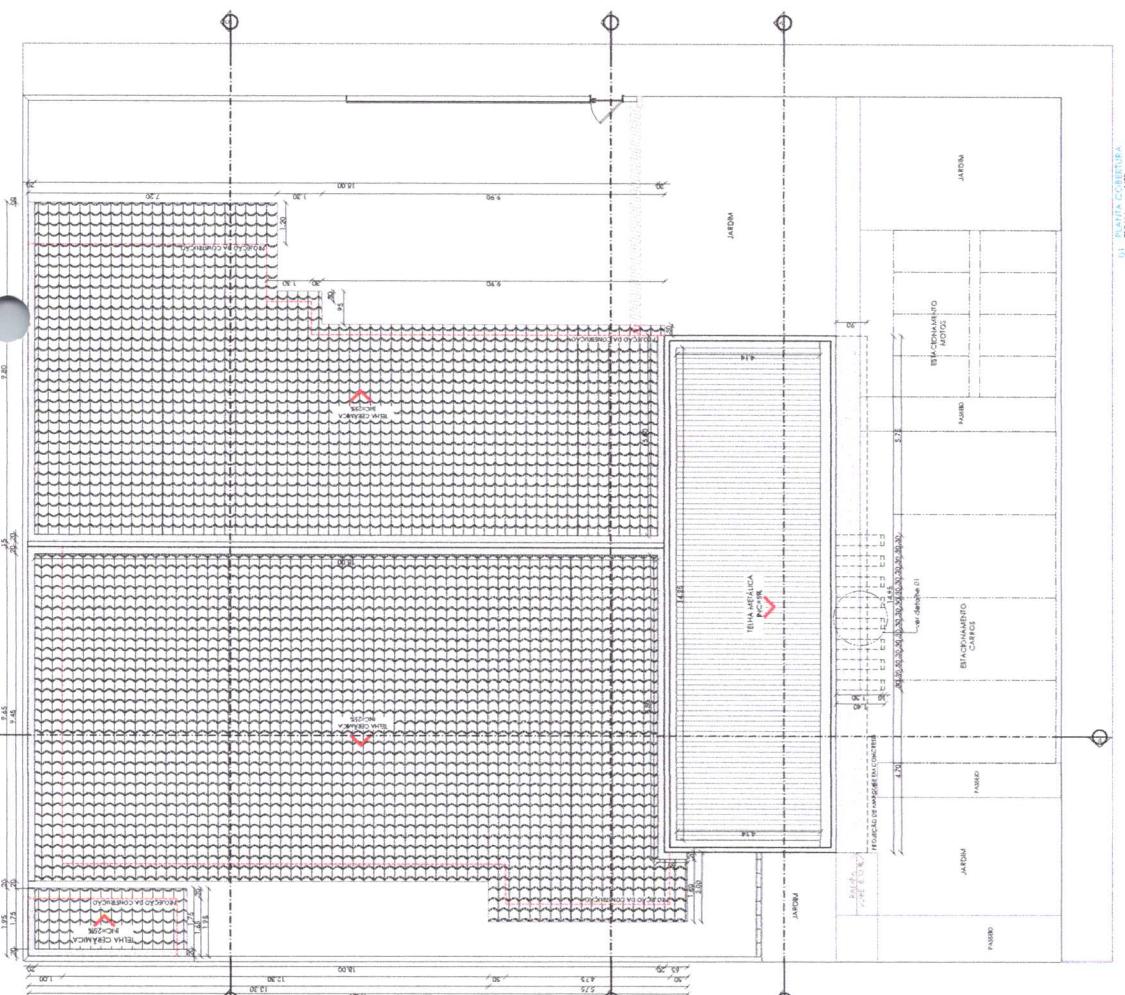

NAME	Donald de Matos Souza
Engº Civil	
PROJETO NAC 131137-45-0	
CREA-PI 171543	
DATE	10/11/2019
INDICATION	0104
TYPE	ARCHITECTURAL FLOOR PLAN
SCHEMATIC	FRANCIA
OWNER	OLGA BEZERRA
DATE	NOVEMBER/2019
TIPO	PLANTA DE COBERTURA + PLANTA DA LAYOUT
PROJETO	OLGA BEZERRA
SCHEMATIC	FRANCIA








EM BRANCO

QUADRO DE ESQUADRIAS					
PORTEAS	SABLO-O	MATERIAL	DIMENSÃO	TIPO	QUANT / ÁREA
P01	ALUMINIO INOX		60x170x20	GIRE	03 / 1,08m ²
P02	MADERA IMA	90x110	CORREDOR	02 / 0,76m ²	
P03	MADERA IMA	90x110	GIRE	22 / 4,18m ²	
P04	MADERA IMA	90x110	GIRE (PIHE)	02 / 3,76m ²	
P05	ALUMINIO INOX	90x110	CORREDOR	01 / 1,56m ²	
P06	ALUMINIO INOX	200x210	CORREDOR	01 / 21,00m ²	
P07	GRADIL	70x90x20	CORREDOR	03 / 21,00m ²	

QUADRO DE JANELAS					
SABLO-O	MATERIAL	DIMENSÃO	TIPO	QUANTIDADE	
J01	ALUMINIO E INOX	50x15x60	M. X M. MAR	07 / 1,28m ²	
J02	ALUMINIO E INOX	100x50x60	M. X M. MAR	02 / 1,00m ²	
J03	ALUMINIO E INOX	100x120x60	CORREDOR	02 / 3,00m ²	
J04	ALUMINIO E INOX	250x50x60	CORREDOR	01 / 3,27m ²	
J05	ALUMINIO E INOX	200x50x60	M. X M. MAR	09 / 9,00m ²	

QUADRO DE ÁREAS					
	Área de Ferro	Área de Cobertura	Área de Construção	Área de Piso Ute	
	750,00m ²				
		397,62m ²			
			388,49m ²		
				343,04m ²	

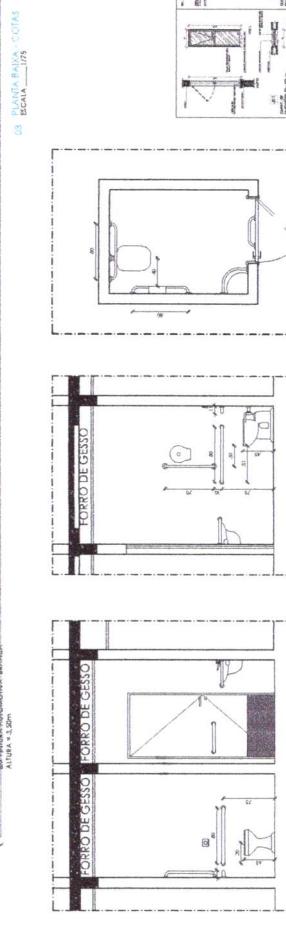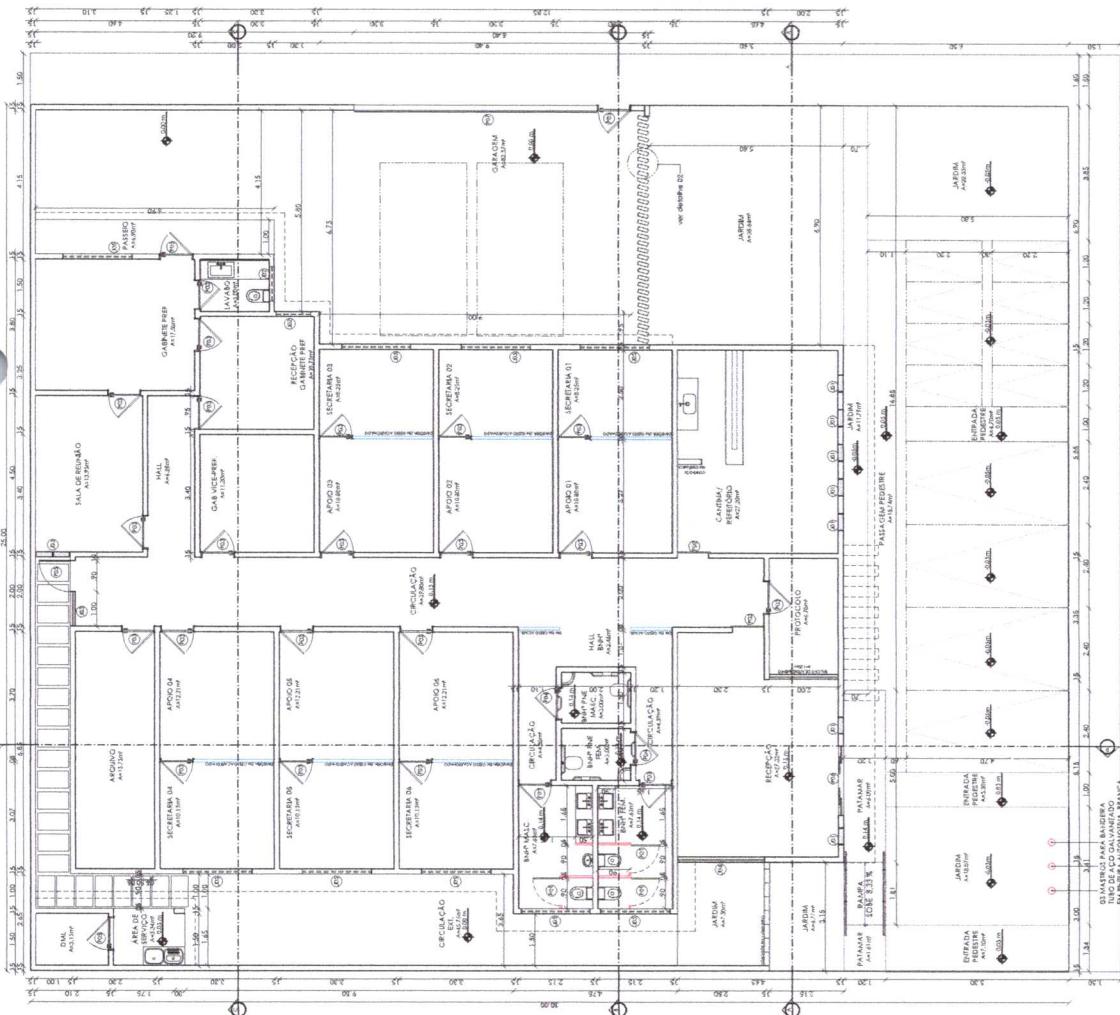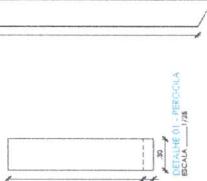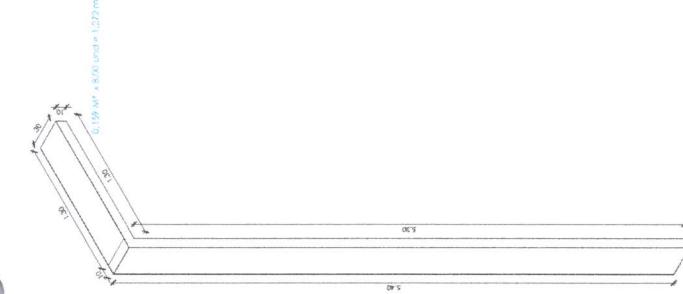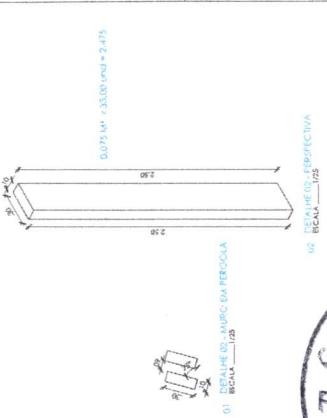




PROJETO DE ARQUITETURA

SEDE PREFEITURA MUNICIPAL DE SANTANA DO PIAUÍ - PI		
PROJETO	CONCEITO	PROBLEMA
ZONA URBANA - SANTANA DO PIAUÍ - PI		
PLANTA BÁSICA - LOCALIZAÇÃO - COFAS + DETALHES		
INDICADA NOVEMBRO/2019	SCALA 1/500	OLGA BEZERRA

PROJETO DE ARQUITETURA
SEDE PREFEITURA MUNICIPAL DE SANTANA DO PIAUÍ - PI
PLANTA BÁSICA - LOCALIZAÇÃO - COFAS + DETALHES
SCALA 1/500
OLGA BEZERRA

PROJETO DE ARQUITETURA
SEDE PREFEITURA MUNICIPAL DE SANTANA DO PIAUÍ - PI
PLANTA BÁSICA - LOCALIZAÇÃO - COFAS + DETALHES
SCALA 1/500
OLGA BEZERRA

EM BRANCO

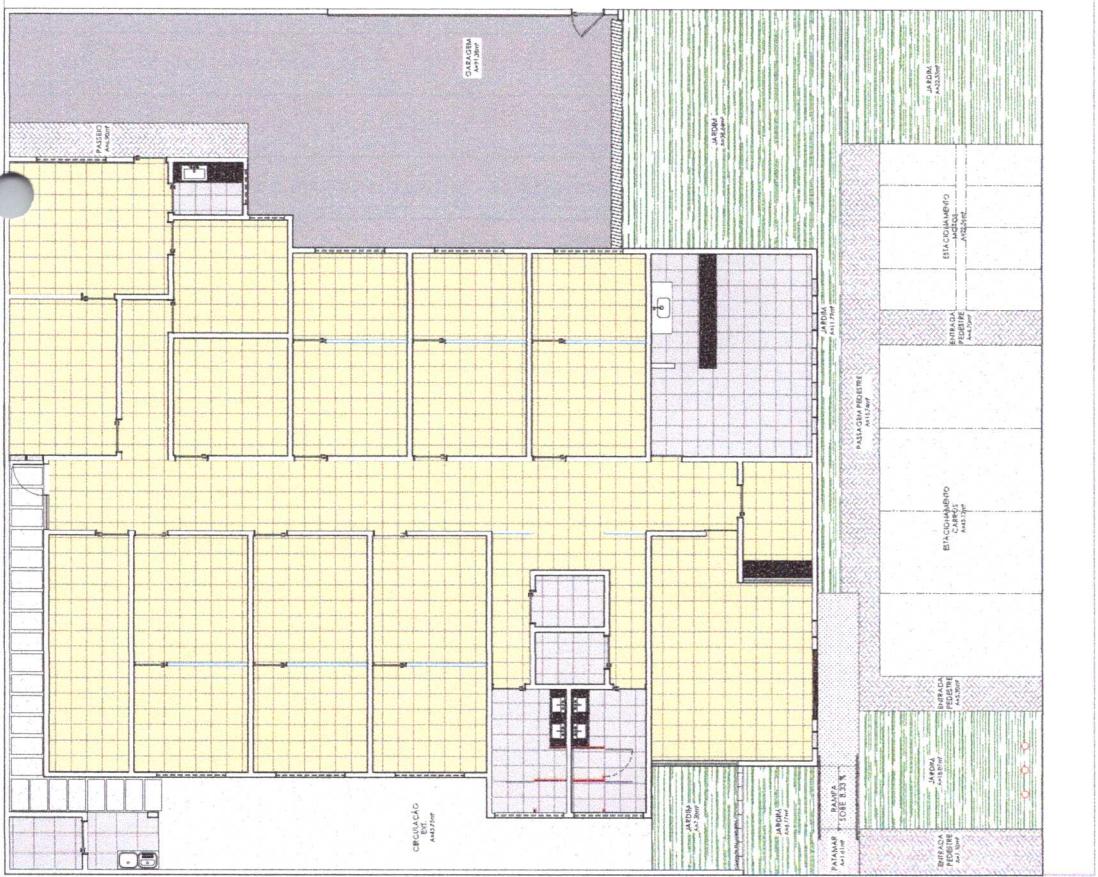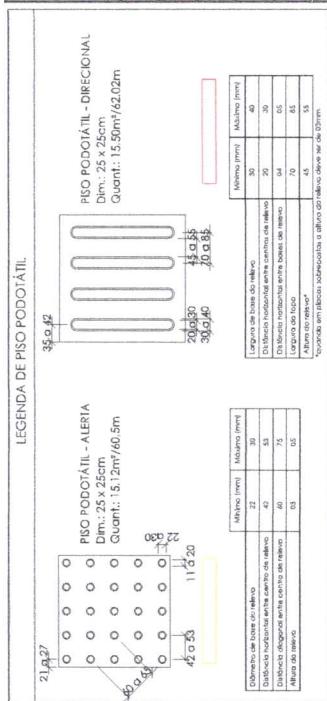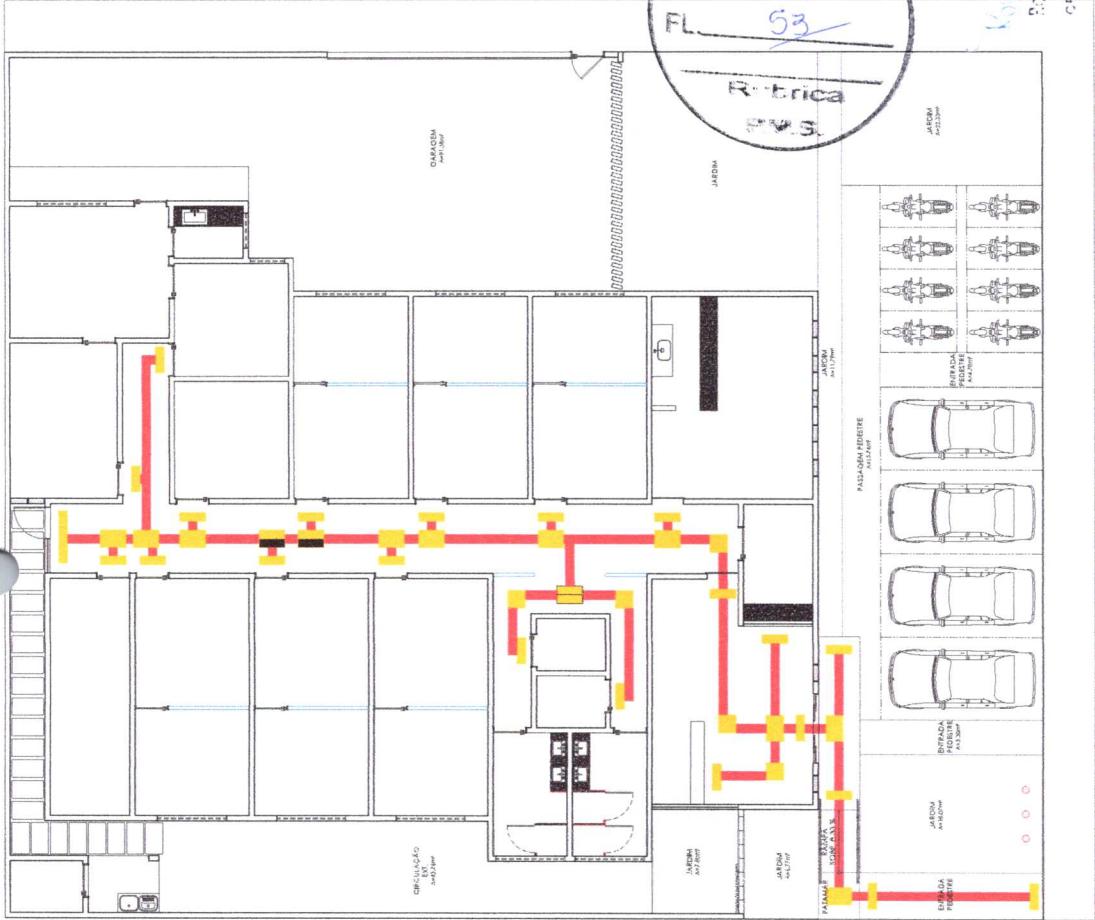


M. L. S.

PROJETO DE ARQUITETURA	PLANO	PLANTA BAIXA - ESTABILIZADORES	PLANTA BAIXA - PAVIMENTAÇÃO
SEDE PREFEITURA MUNICIPAL DE SANTANA DO PIAUÍ - PI	SEDE PREFEITURA MUNICIPAL DE SANTANA DO PIAUÍ - PI	SEDE PREFEITURA MUNICIPAL DE SANTANA DO PIAUÍ - PI	SEDE PREFEITURA MUNICIPAL DE SANTANA DO PIAUÍ - PI
PREFEITURA MUNICIPAL DE SANTANA DO PIAUÍ - PI	PREFEITURA MUNICIPAL DE SANTANA DO PIAUÍ - PI	PREFEITURA MUNICIPAL DE SANTANA DO PIAUÍ - PI	PREFEITURA MUNICIPAL DE SANTANA DO PIAUÍ - PI
ENDERECO da SEDE	ZONA URBANA - SANTANA DO PIAUÍ - PI	ENDERECO da SEDE	ZONA URBANA - SANTANA DO PIAUÍ - PI
CONCEITO	CONCEITO	CONCEITO	CONCEITO
PLANTA P.G. - PISO + ACESIBILIDADE			
ESCALA 1:200	ESCALA 1:200	ESCALA 1:200	ESCALA 1:200
INDICADA NOVEMBRO/2019	INDICADA NOVEMBRO/2019	INDICADA NOVEMBRO/2019	INDICADA NOVEMBRO/2019

EM BRANCO

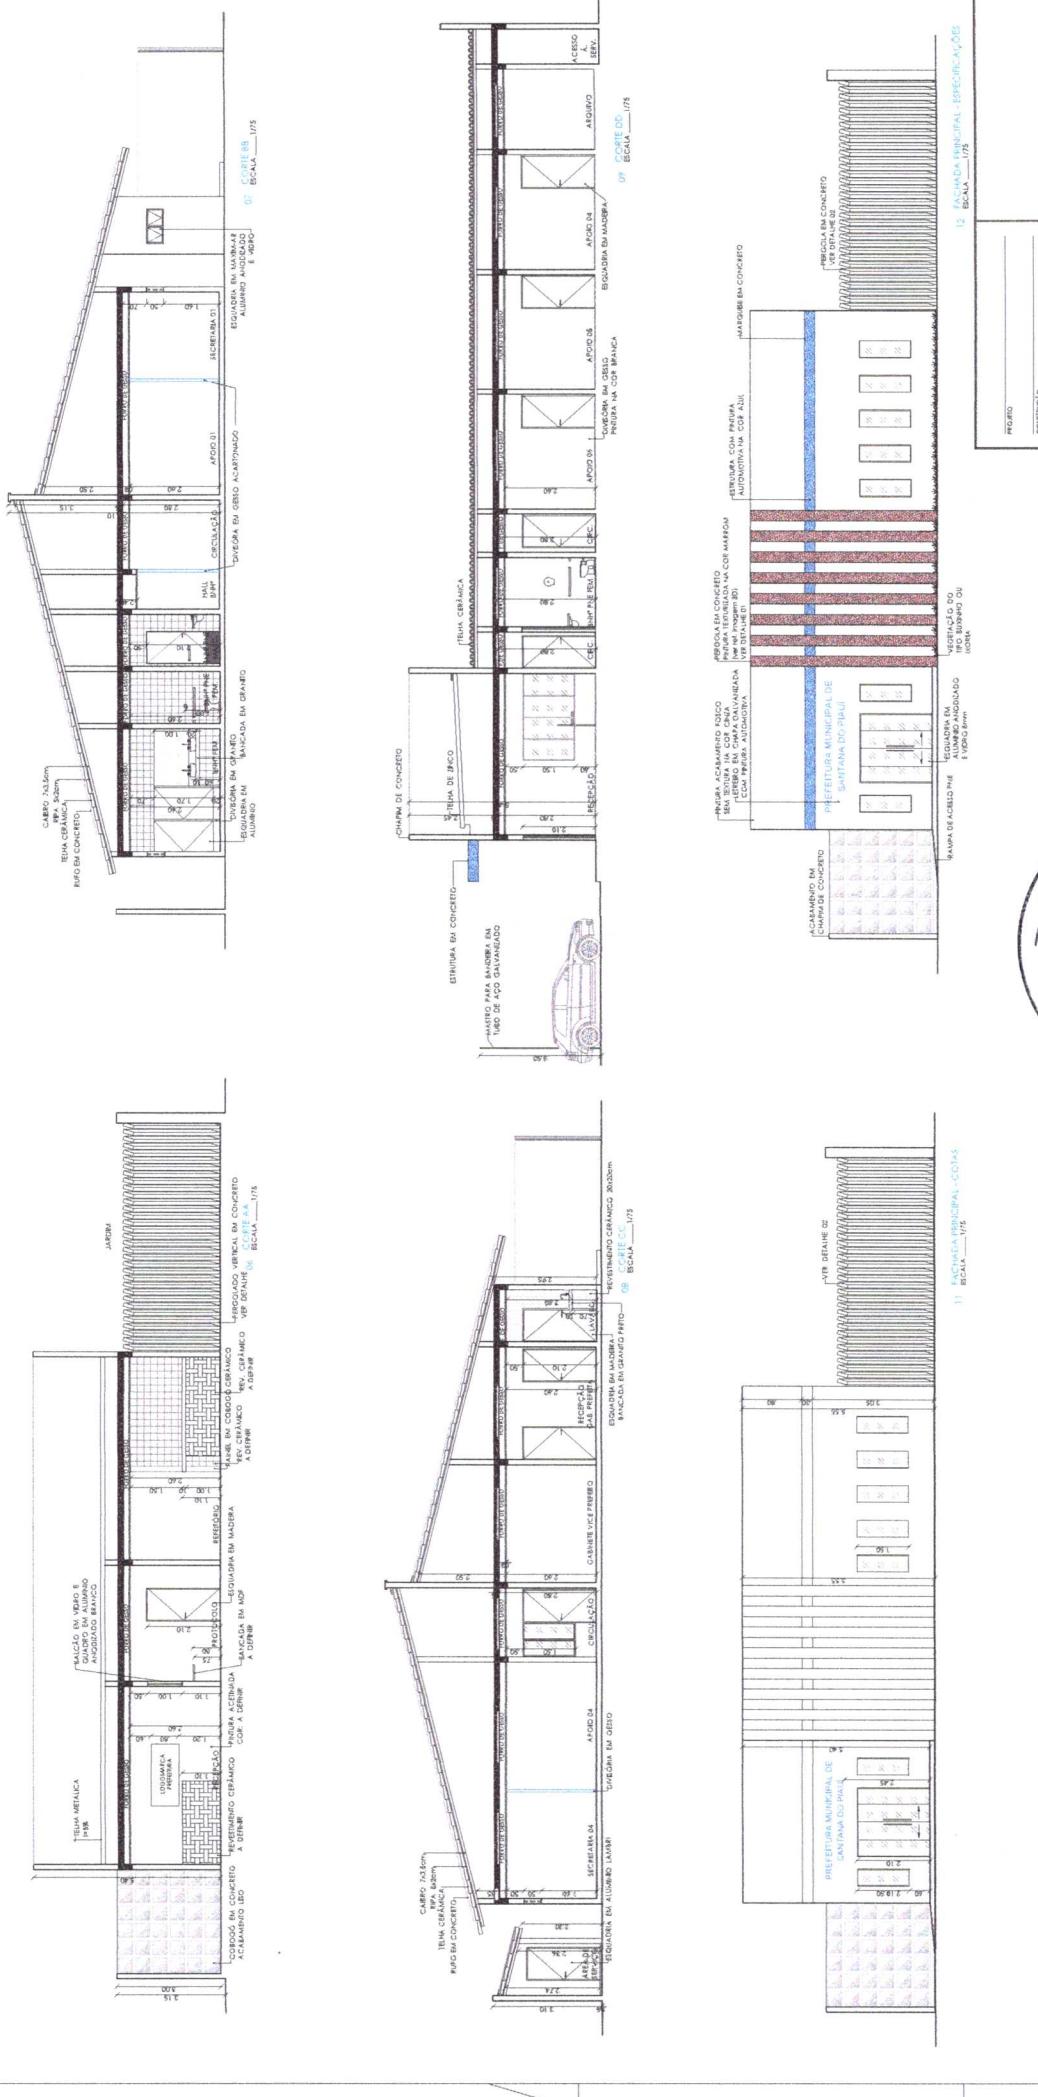

PROJETO DE ARQUITETURA
PROJETO DE PREFEITURA MUNICIPAL DE SANTANA DO PIAUÍ - PI
ESTUDANTE
PREFEITURA MUNICIPAL DE SANTANA DO PIAUÍ - PI
ZONA URBANA - SANTANA DO PIAUÍ - PI
CORTES E FAÇADAS + IMAGENS 3D
OLGA BEZERRA
04/04

DATA: NOVEMBRO/2019

INDICADA: 04/04

PROJETO: 04/04



Rubrica



LEGENDA

- ENTRADA DE INCÊNDIO PORTA DE PLACAR (FIG. 34, E D)
- LUMINÁRIO DE EMERGÊNCIA
- PAINEL DE INDICAÇÃO DE SÍMBOLO DE FUGA A CERCA DA EDIFICAÇÃO
- PAINEL DE INDICAÇÃO DE ROTA DE FUGA A CERCA DA EDIFICAÇÃO
- SAIDA —



F. M. S.	
Assinatura do Oficial	
Função	
Assinatura do Oficial	
Função	
Karen de Britto
Donald de Matos Sousa
Engº Civil
CREA-NAC 191013-S-03
CRA-AIP/PE-00403
Assinatura do Oficial

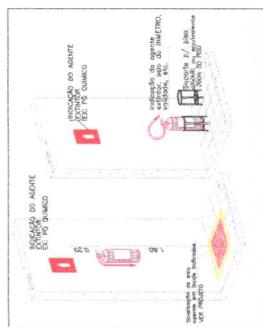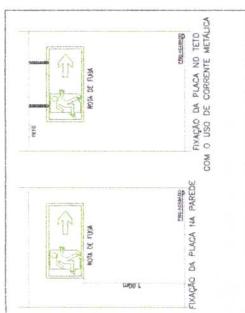


EM BRANCO

EM BRANCO

LEGENDA


SÍMBOLOS	DESCRIÇÃO
Tubulação de PVC SOLADEL FV / ÁGUA FRIA	TUBULAÇÃO DE PVC SOLADEL PARA ALIMENTAÇÃO
RESTRÔ DE GAVETA BRUTO	TUBULAÇÃO DE PVC SOLADEL PARA ALIMENTAÇÃO
REGISTRO DE GAVETA COM CANOPLA ACOPLADA	REGISTRO DE GAVETA
JÓQUEIO DE PVC RIGIDO 90°	JÓQUEIO DE PVC RIGIDO 90°
TE DE PVC RIGIDO 90°	TE DE PVC RIGIDO 90°
RG	REGISTRO DE GAVETA – ALTURA DO PONTO – 180 CM
MIC	MICRÓFONO – ALTURA DO PONTO – 20 CM
LV	LAVATÓRIO – ALTURA DO PONTO – 60 CM
VS	VASO SANITÁRIO COM CAIXA ACOPLADA – ALTURA DO PONTO – 20 CM
PIA	PIA DE COZINHA – ALTURA DO PONTO – 90 CM
TLR	TAIQUÉ DE LAVAR ROUPAS – ALTURA DO PONTO – 60 CM
	1 - AS COTAS DAS TUBULAÇÕES DE PVC ESTÃO EM VOLUMETROS E REFEREM-SE AO DIÂMETRO EXTERNO 2 - A TUBULAÇÃO DE DISTRIBUIÇÃO É COLUNAS DE ÁGUA FRIA SERA EM TUBOS E CONDUTOS DE PVC SOLADEL.

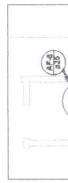


Detalhe Caixa d'água - Banheiro Prefeito



Detalhe Caixa d'água - Banheiros

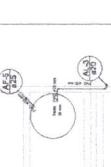


Detalhe Caixa d'água - Cozinha

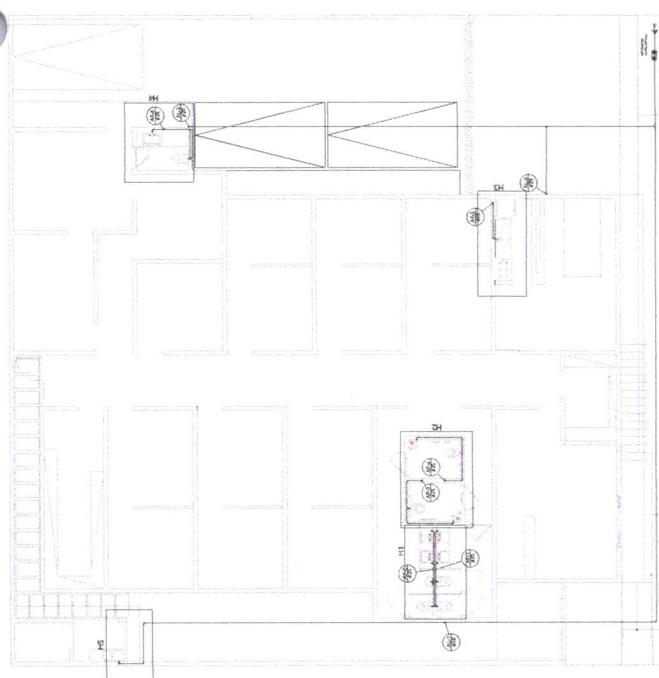PLANTA BAIXA - TÉRREO
ESCALA — 1/100


Detalhe H5




Detalhe H1

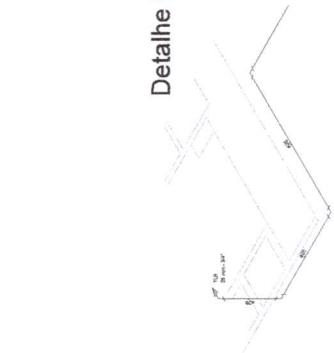


Detalhe H4

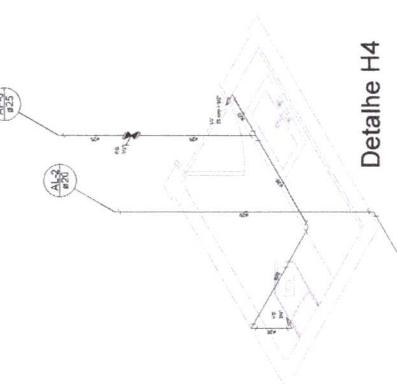

Detalhe H2

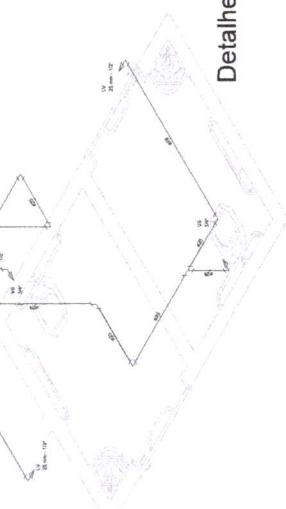

Detalhe H3

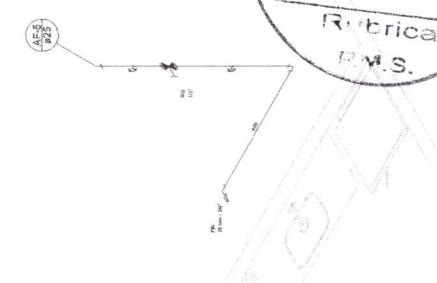

PREFEITURA MUNICIPAL DE SANTANA DO PIAUÍ - PI
AV. SÃO JOÃO, S/N - BAIRRO CENTRO
SANTANA DO PIAUÍ - PI

Projeto:
Prestador:
Analista:

Operador do Cad.: Data: Indicada: Previsão:
Fev/2022

HIDRÁULICO
PLANTA BAIXA - DETALHES

01 / 01
Arquivo: HIDRÁULICO - PREFEITURA DE SANTANA DO PIAUÍ




Detalhe H3

[Handwritten signature]

EM BRANCO

EM BRANCO

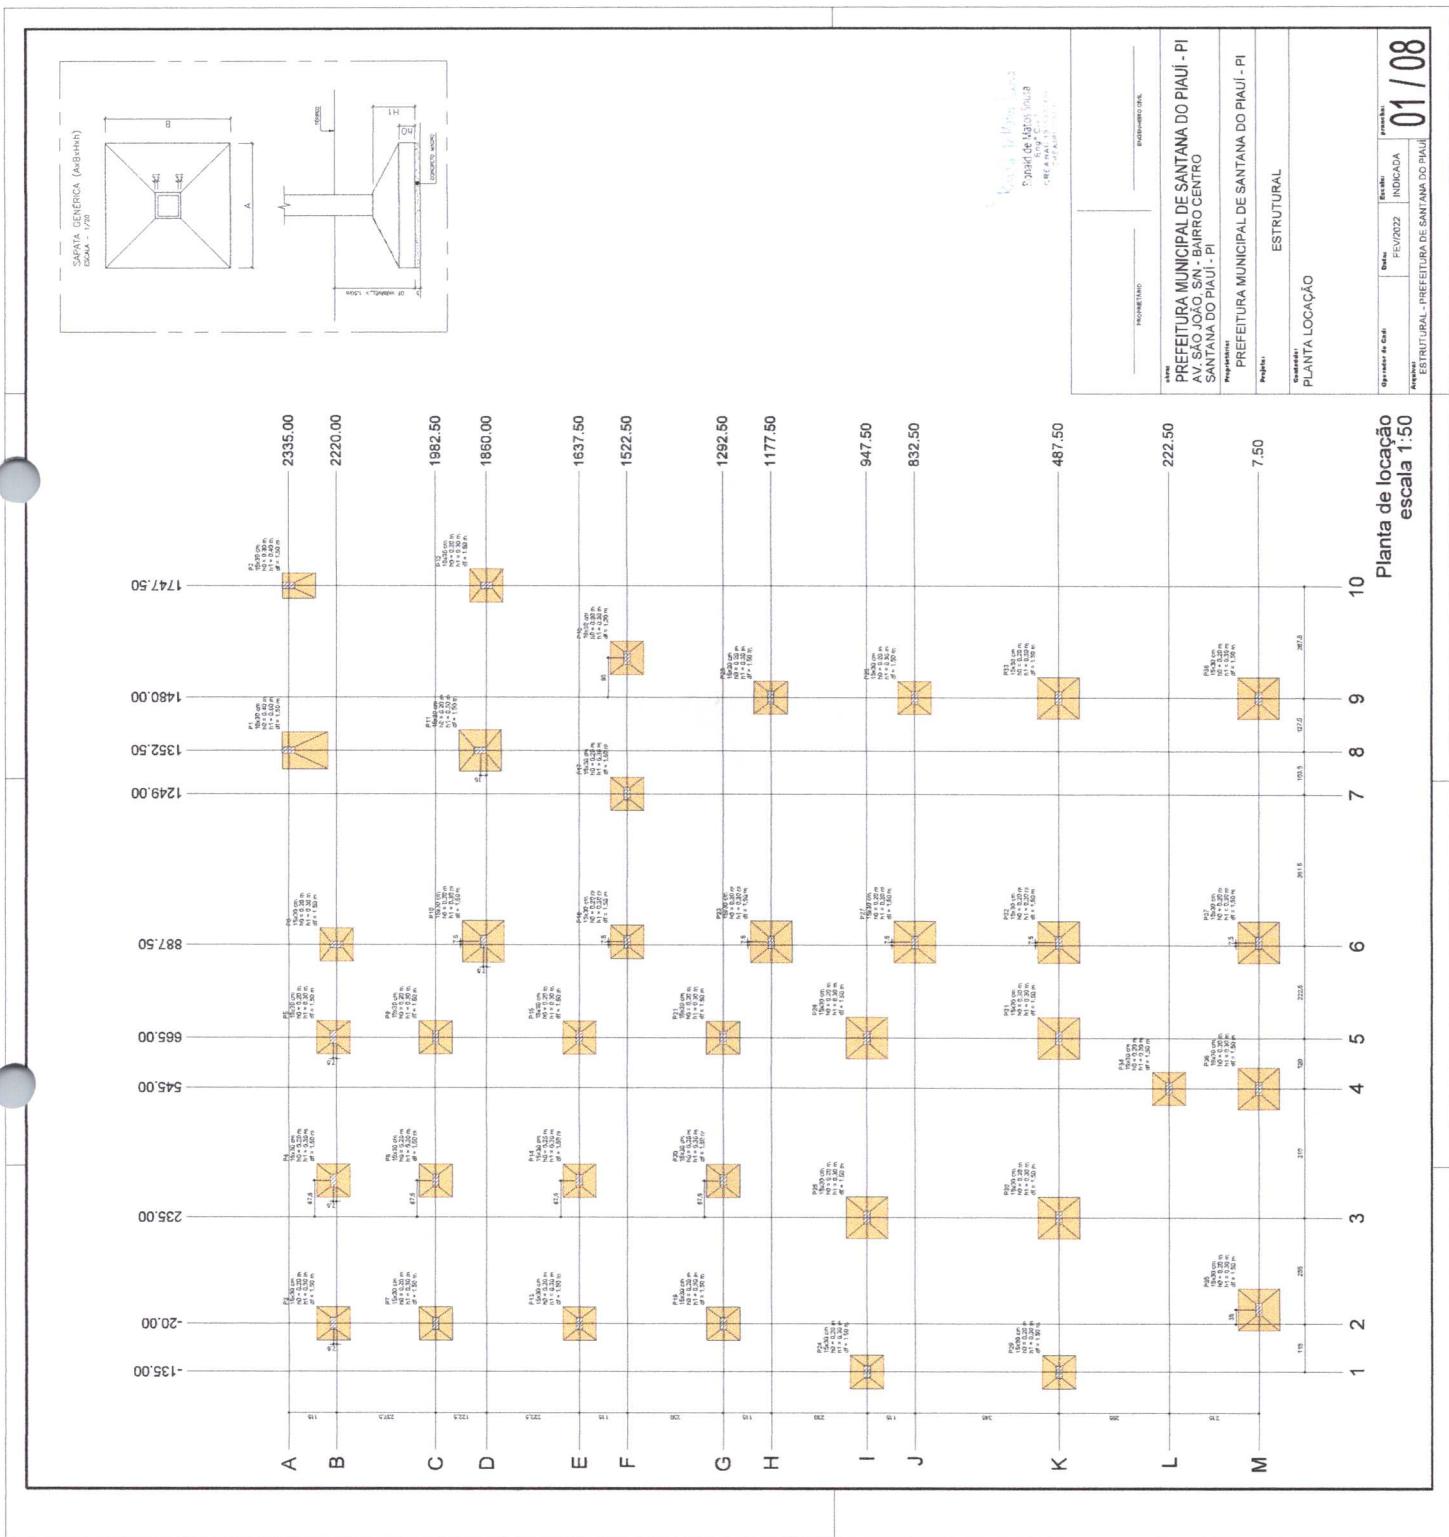

mater

EM BRANCO



Operador de Obra	FEV/2022	Indicada	próxima
PREFEITURA - PREFEITURA DE SANTANA DO PIAUÍ			
ESTRUTURAL			
FORMA DO PAVIMENTO TÉRREO			
02 / 08			


Versão	Nome	Seção	Elevação	Nível
V1	V1	000	0.00	0.00
V2	V2	000	0.00	0.00
V3	V3	000	0.00	0.00
V4	V4	000	0.00	0.00
V5	V5	000	0.00	0.00
V6	V6	000	0.00	0.00
V7	V7	000	0.00	0.00
V8	V8	000	0.00	0.00
V9	V9	000	0.00	0.00
V10	V10	000	0.00	0.00
V11	V11	000	0.00	0.00
V12	V12	000	0.00	0.00
V13	V13	000	0.00	0.00
V14	V14	000	0.00	0.00
V15	V15	000	0.00	0.00
V16	V16	000	0.00	0.00
V17	V17	000	0.00	0.00
V18	V18	000	0.00	0.00
V19	V19	000	0.00	0.00
V20	V20	000	0.00	0.00
V21	V21	000	0.00	0.00
V22	V22	000	0.00	0.00

Versão	Nome	Seção	Elevação	Nível
P1	P1	000	0.00	0.00
P2	P2	000	0.00	0.00
P3	P3	000	0.00	0.00
P38	P38	000	0.00	0.00

PREFEITURA MUNICIPAL DE SANTANA DO PIAUÍ - PI
AV. SÃO JOÃO, S/N - BARRIO CENTRO
SANTANA DO PIAUÍ - PI

Prefeito(a)
PREFEITURA MUNICIPAL DE SANTANA DO PIAUÍ - PI
Projeto:
Gestor:
ESTRUTURAL
FORMA DO PAVIMENTO TÉRREO

Projeto:
Gestor:
ESTRUTURAL
FORMA DO PAVIMENTO TÉRREO

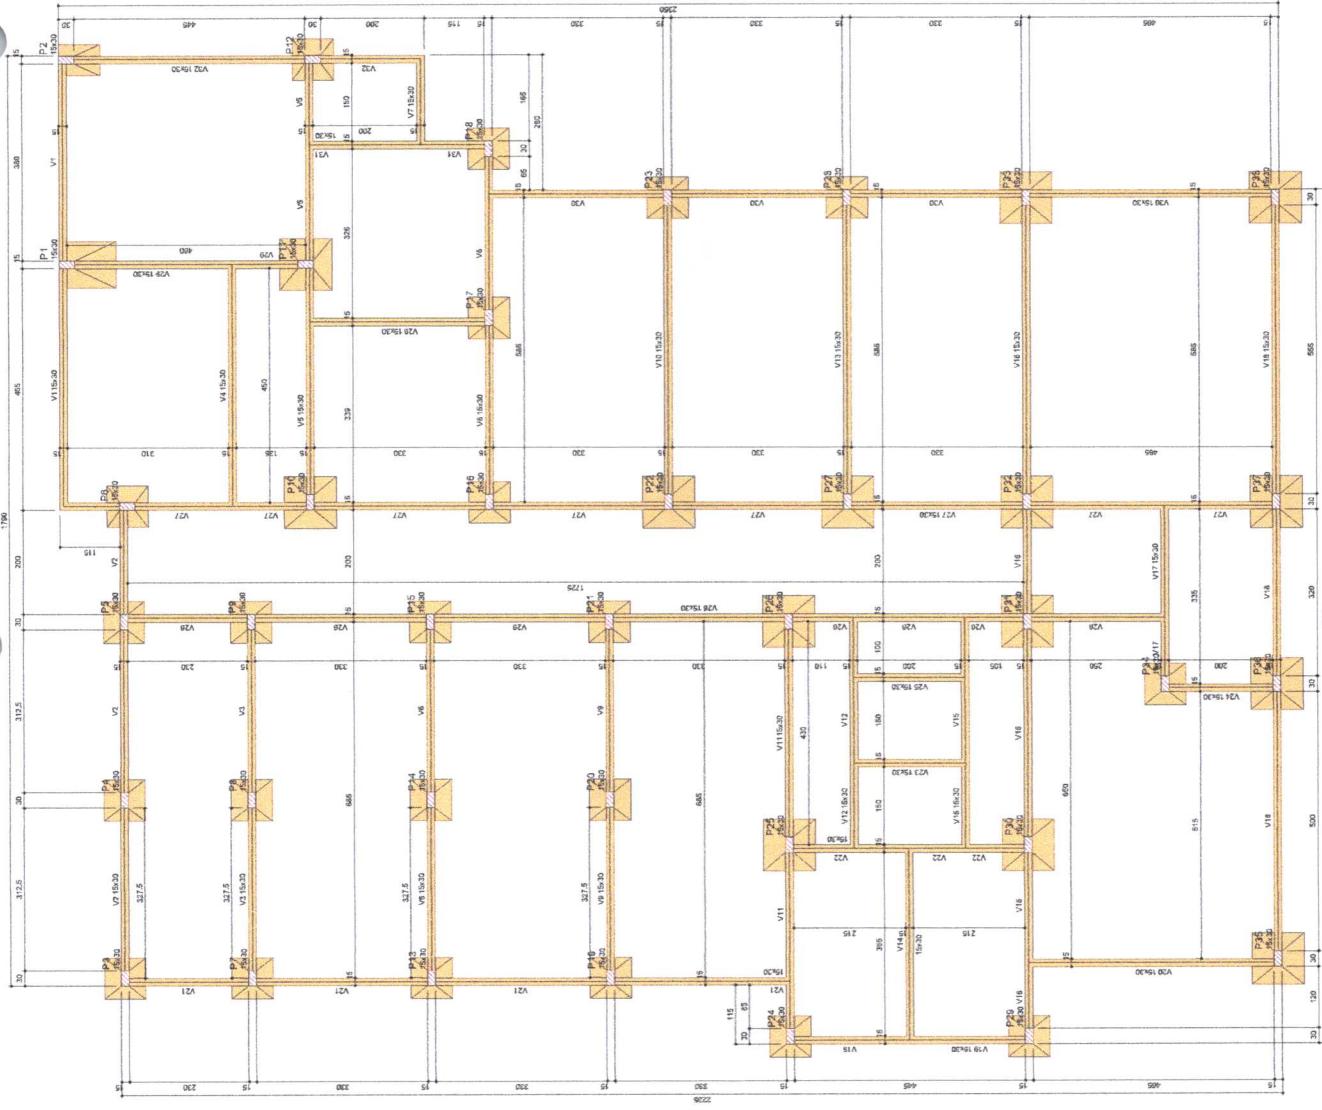

Forma do pavimento Térreo (Nível 0.00)
escala 1:50

[Handwritten signature]

EM BRANCO




Rúbrica

F.M.S.


Nome	Seção	Dimes.	Volum.	Nome	Seção	Dimes.	Volum.
P1	50x20	0,90	3,00	V101	50x40	0,90	3,00
P2	50x20	0,90	3,00	V102	50x40	0,90	3,00
P3	50x20	0,90	3,00	V103	50x40	0,90	3,00
P38	50x20	0,90	3,00	V138	50x40	0,90	3,00



DETALHE GÊNERICO DA LAJE TRELIÇADA (t=1,3):
ESCALA - 1/10

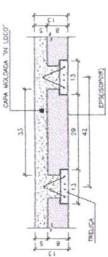


MALHA DE CARPIMENTO
ESCALA - 1/10

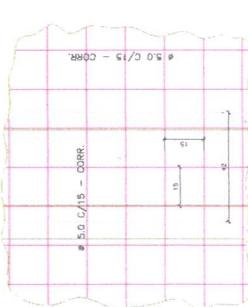

Karen Souza
Coordenadora de Manos Souza
Eng. Civ.
C.R.E. MAC 19150-3-22
C.R.F. EMA 1000

PREFEITURA MUNICIPAL DE SANTANA DO PIAUÍ - PI
AV. SAG. JOÃO, SIN - BAIRRO CENTRO
SANTANA DO PIAUÍ - PI
Prefeito:
Projeto:
Gestão:

ESTRUTURAL
FORMA DO PAVIMENTO COBERTURA
Estrutura
Operador de Craf
Data: 03/08/2022
Fev/2022
Indicada:
Anexos:
Previsão:

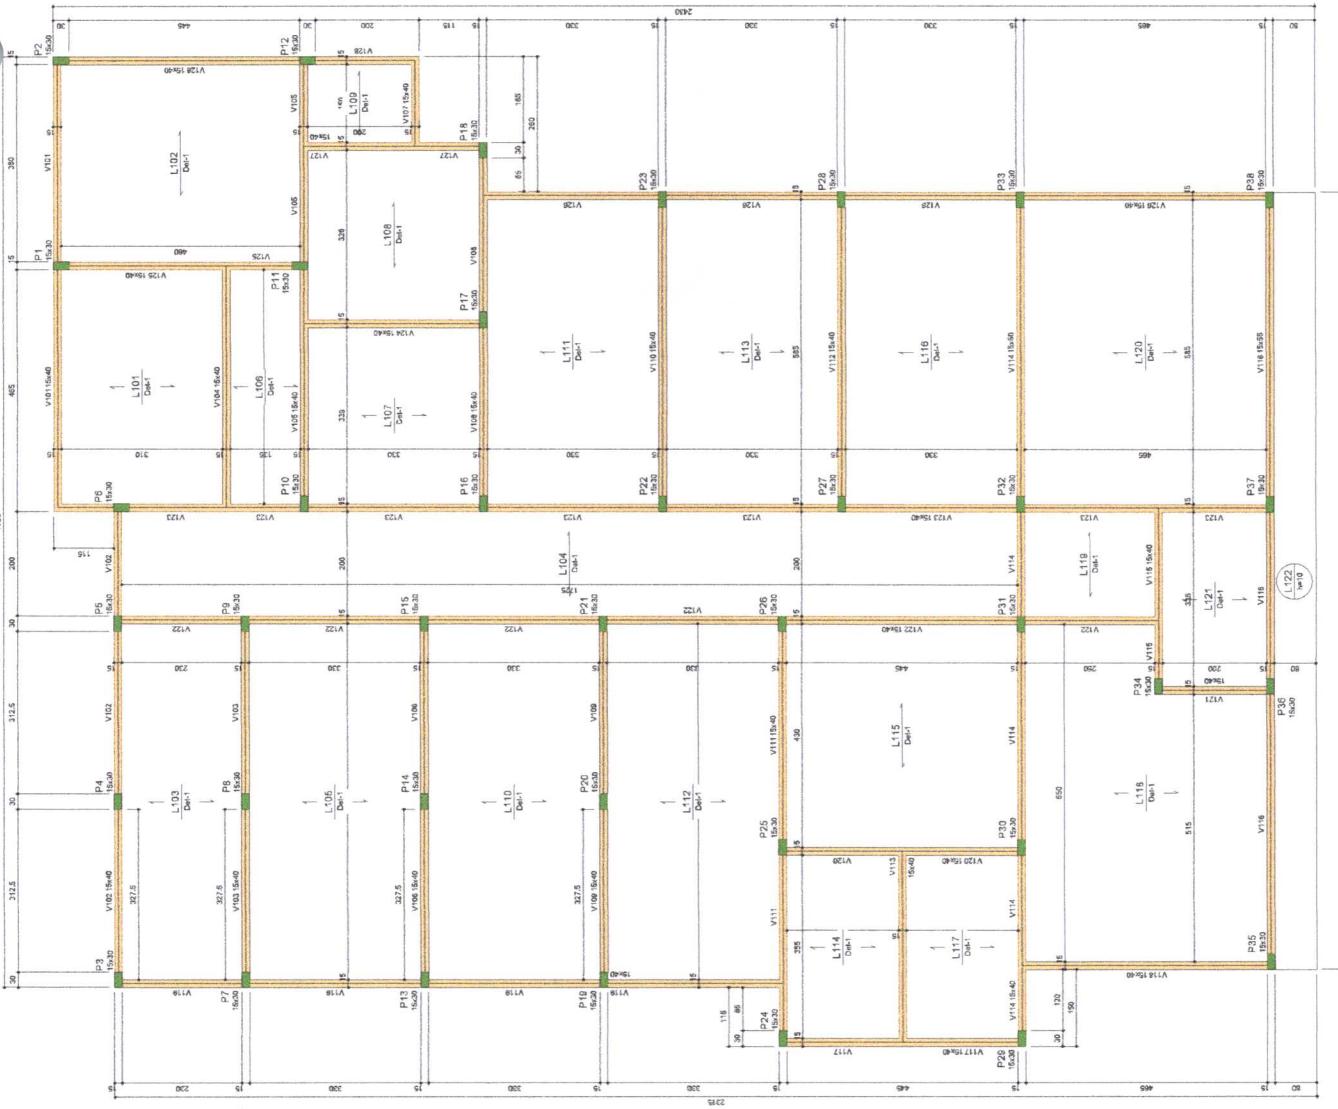


Forma do pavimento Cobertura (Nível 3,00)
escala 1:50

1405

03 / 08

EM BRANCO

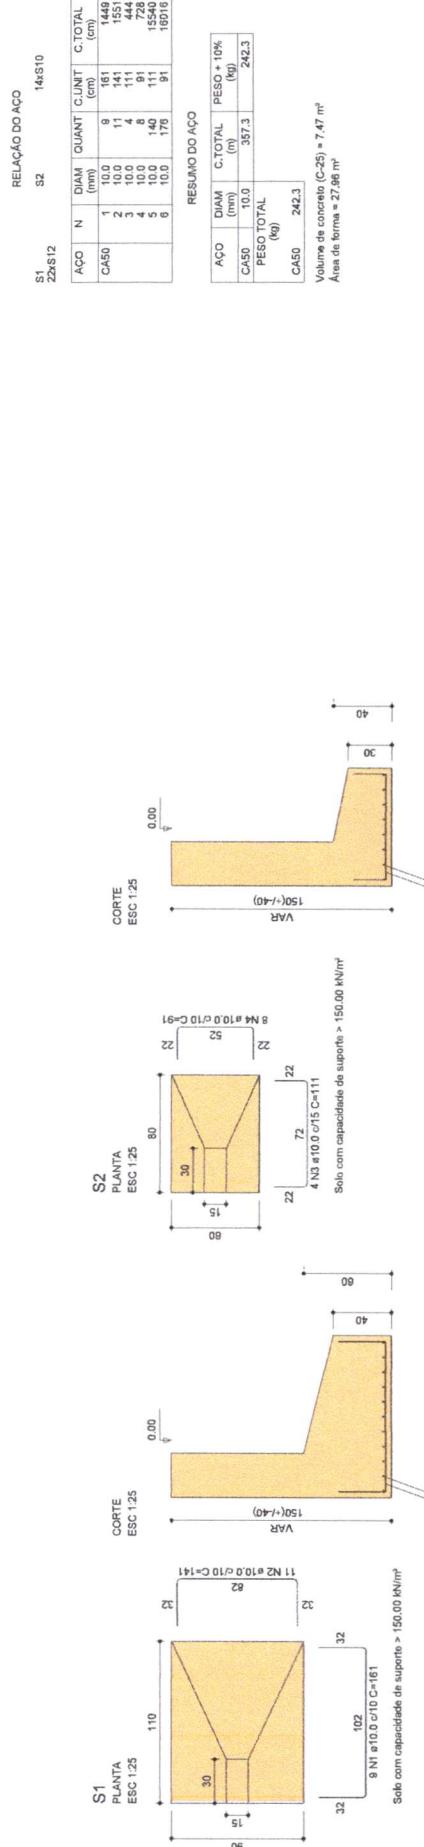

Krona de Matos Souza

Engº C.º 911
Ronaldo de Matos Souza

CREA-NAC 19100-07-15-01
CPI-FAU/PI 07/05/2011

PROPRIETÁRIO

ENGENHEIRO CIVIL


obra:
PREFEITURA MUNICIPAL DE SANTANA DO PIAUÍ - PI
AV. SÃO JOÃO, S/N - BAIRRO CENTRO
SANTANA DO PIAUÍ - PI

Proprietário:
PREFEITURA MUNICIPAL DE SANTANA DO PIAUÍ - PI



Projeto:
ESTRUTURAL

Conselho:
ARMAÇÃO - SAPATAS

Operador de Canti: FEV/2022 **Escala:** prancha
Arquivo: ESTRUTURAL - PREFEITURA DE SANTANA DO PIAUÍ [04 / 08]

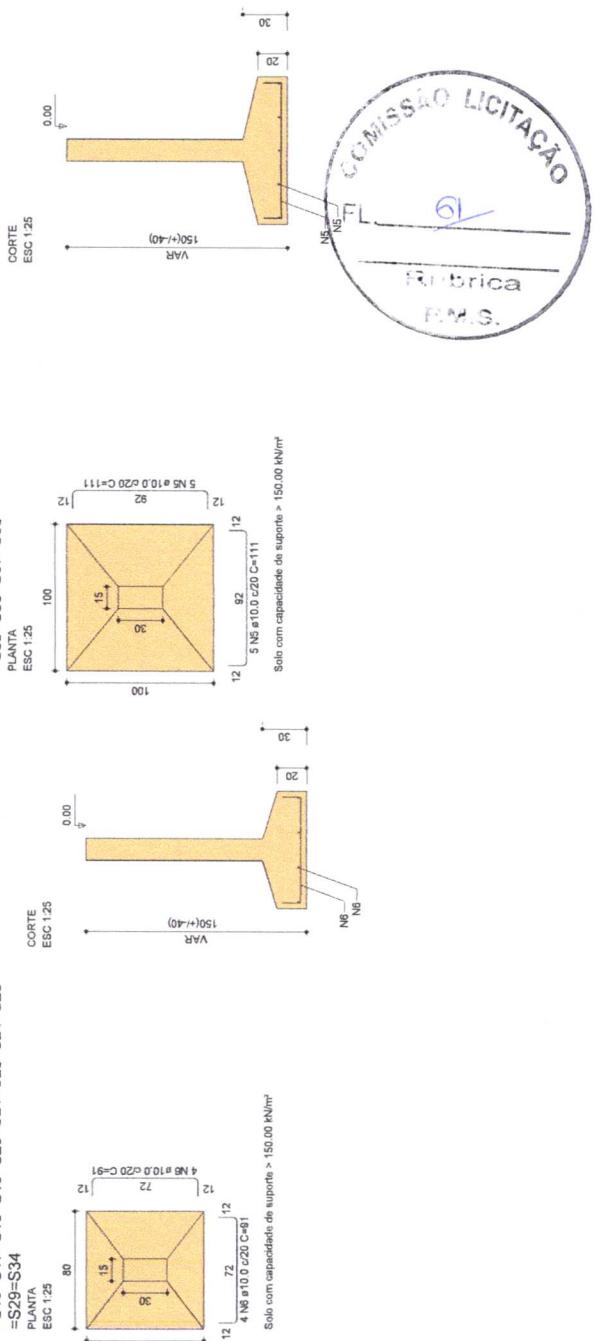

EM BRANCO

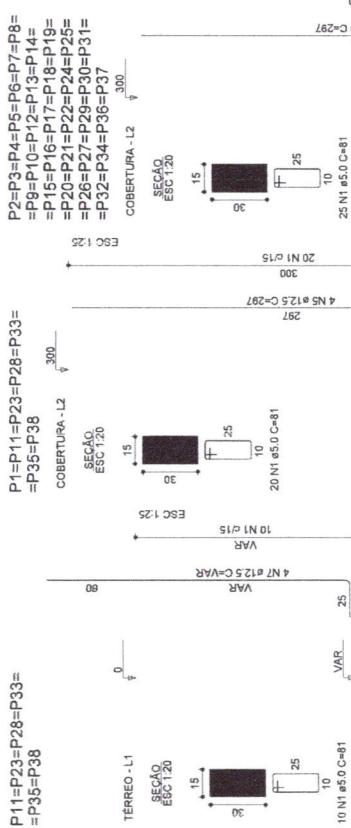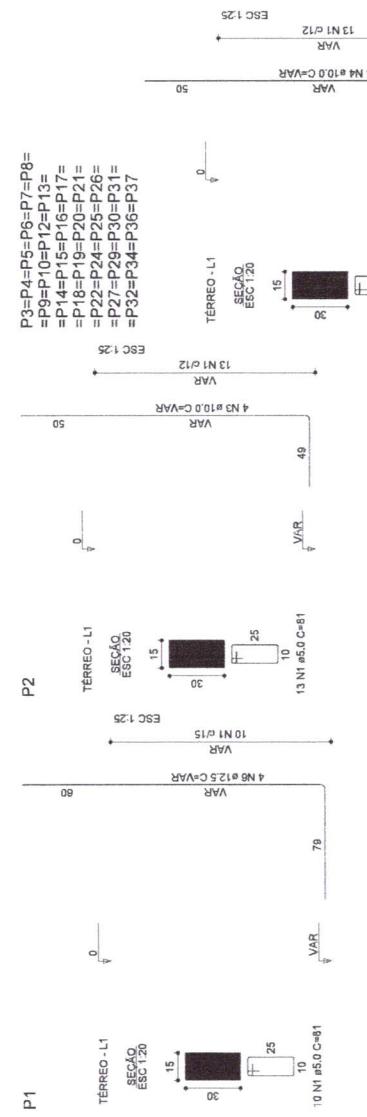

RELAÇÃO DO AÇO					
	P1-L1	P2-L1	P3-L1	30x30x3-L1	31x12x2-L2 6x6x1-L1
AÇO	N	DIA M (mm)	QUANT	C.UNIT	C. TOTAL
CA60	1	10.0	138	81	1124.8
CA50	2	10.0	12	4	385.2
CA50	3	10.0	10	20	VAR
CA50	4	10.0	10	20	VAR
CA50	5	12.5	28	297	831.6
CA50	6	12.5	4	4	VAR
CA50	7	12.5	24	24	VAR

RESUMO DO AÇO					
AÇO	DIA M (mm)	C. TOTAL	PESO = 10%		
CA60	10.0	840.8	84.08		
CA50	12.5	148.2	15.82		
CA50	5.0	1124.3	190.6		
				PESO TOTAL.	
				(kg)	
CA50	592.6				
CA50	190.6				

VOLUME DE CONCRETO (C=25) = 7.68 m³
ÁREA DE FORMA = 153.90 m²

Ronaldo de Matos Sousa
S.º Ronald de Matos Sousa
Eng. Civil

CREA-MAC 19103-15-8
CREA-PI 7315-8

brasão:
PREFEITURA MUNICIPAL DE SANTANA DO PIAUÍ - PI
AV. SÃO JOÃO, SIN - BAIRRO CENTRO
SANTANA DO PIAUÍ - PI

Proprietário:
PREFEITURA MUNICIPAL DE SANTANA DO PIAUÍ - PI

Projeto:
ESTRUTURAL
Contratado:
ARMACÃO - PILARES



Operador da Cadastrada:
Data: FEV/2022
Escala: INDICADA
prancha:
05 / 08


Arquivo:
ESTRUTURAL - PREFEITURA DE SANTANA DO PIAUÍ


EM BRANCO

This technical drawing displays 31 cross-sectional views of concrete beams, labeled V1 through V31. Each view shows a rectangular beam with internal dimensions, reinforcement bars (rebar), and concrete thicknesses. The drawings include detailed dimensions for the top and bottom flanges, webs, and stirrups. Material specifications are provided for each section, such as concrete strength (C20/25), reinforcement type (ARMADURA - VIGAS DO TERRÉO), and stirrup density (densidade de armadura). The drawing is part of a larger document titled 'ESTRUTURA - VIGAS DO TERRÉO' from the Prefeitura Municipal de Santana do Piauí.


mmath

EM BRANCO

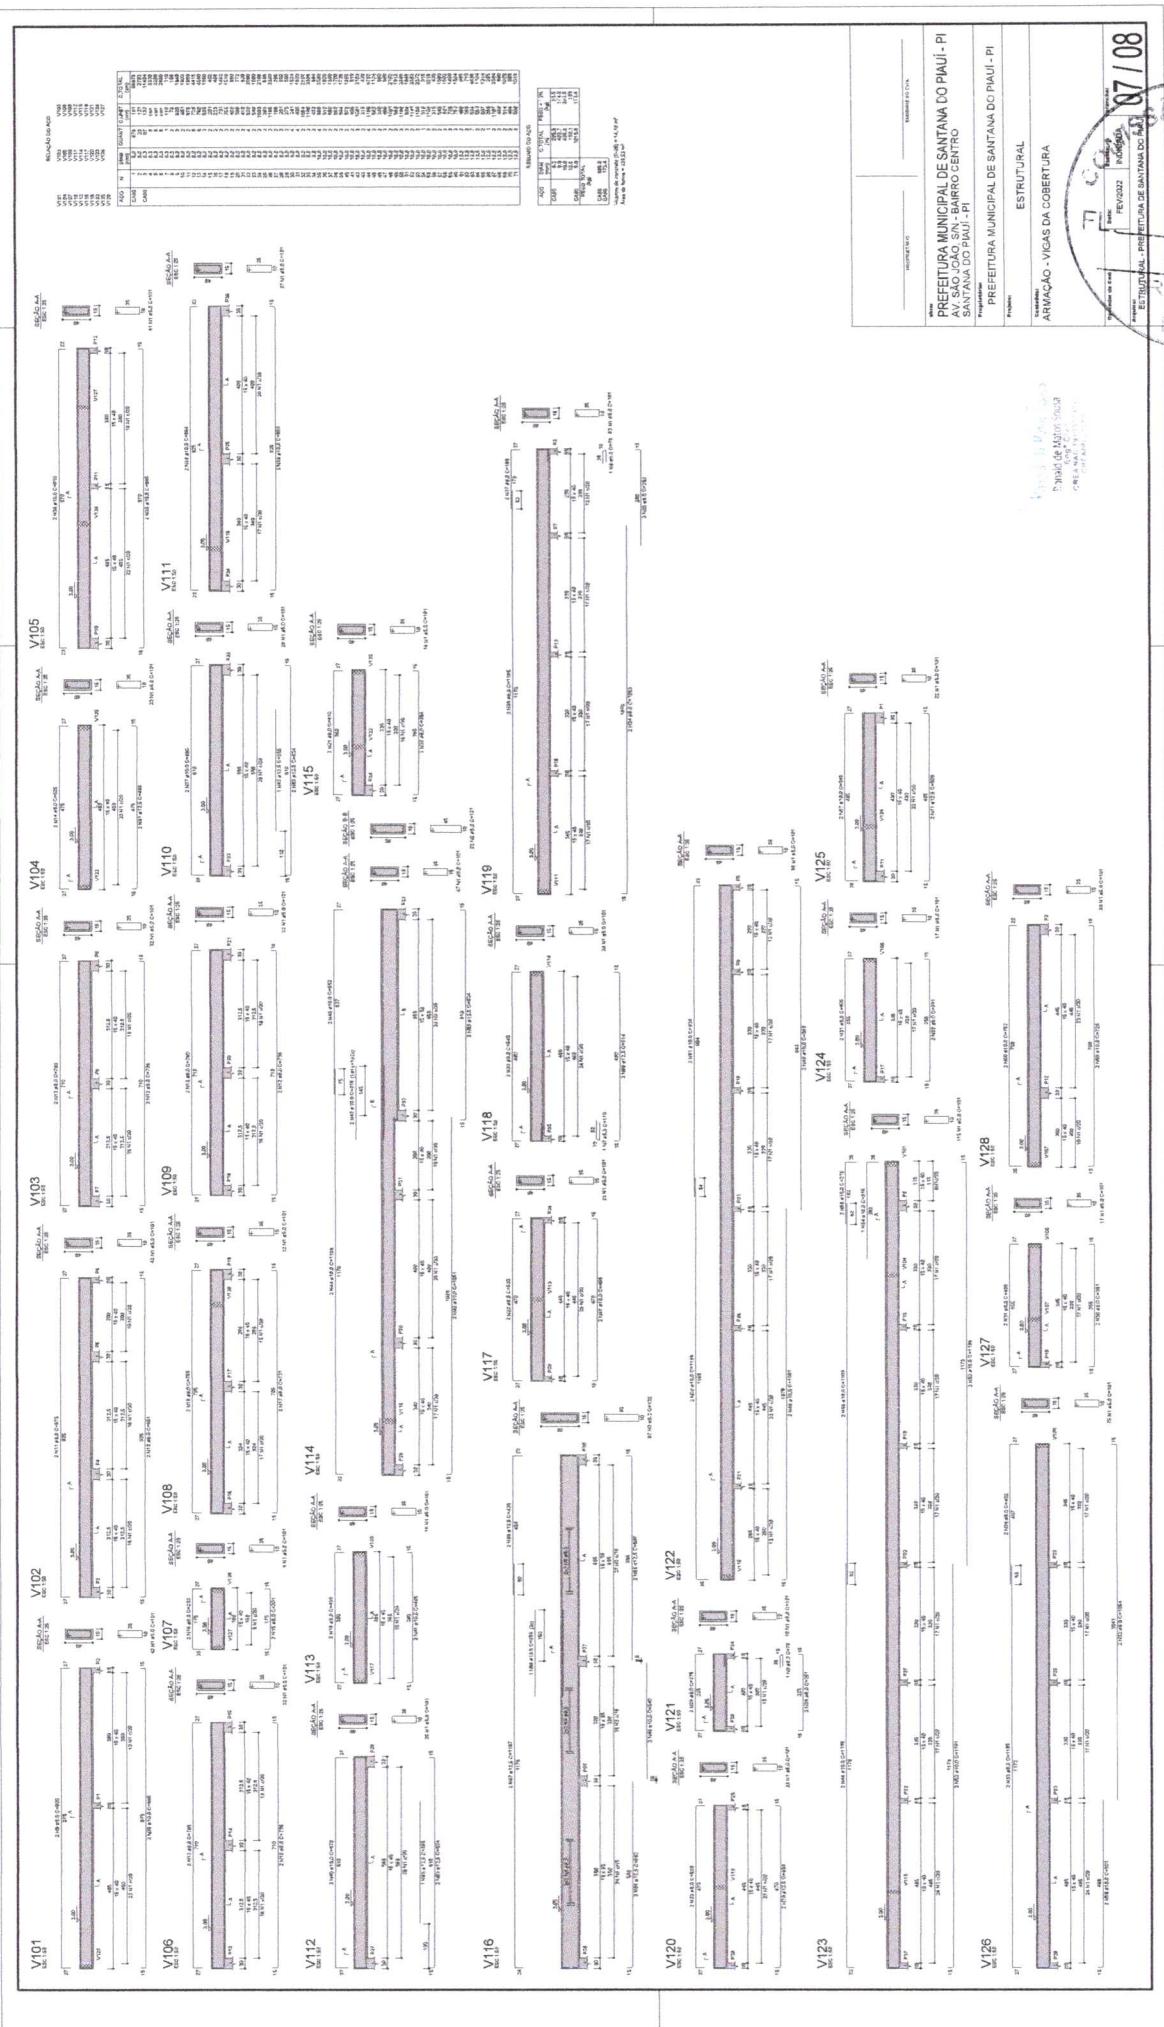



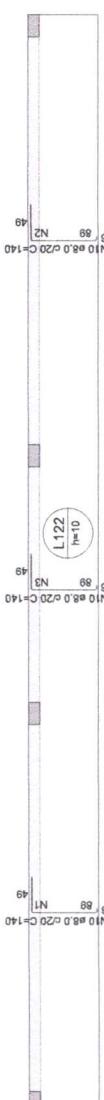


Armação negativa das lajes do pavimento Cobertura escala 1:50

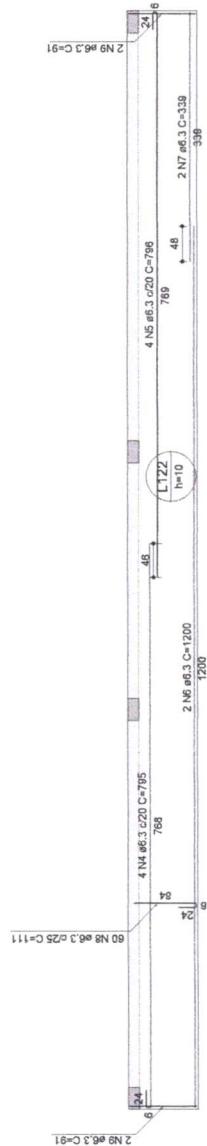

Armação positiva das lajes do pavimento Cobertura escala 1:50


**DETALHE DA ARMADURA DE SUPERIOR DE CONTINUIDADE DA LAJE
E MONTAGEM DA ARMADURA DE DISTRIBUIÇÃO**

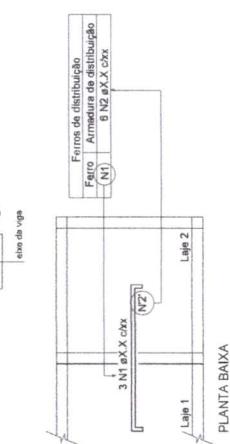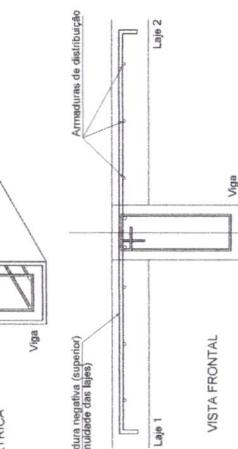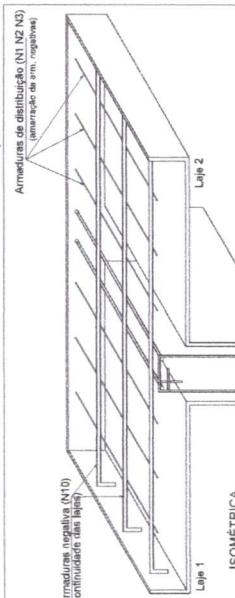


Armadura de distribuição			
N10	5 N10 ø 10 C=60	5 N10 ø 10 C=60	5 N10 ø 10 C=60
N10	5 N10 ø 10 C=60	5 N10 ø 10 C=60	5 N10 ø 10 C=60
N10	5 N10 ø 10 C=60	5 N10 ø 10 C=60	5 N10 ø 10 C=60

RELAÇÃO DO AÇO			
Positivos X	Positivos Y	Negativos X	Negativos Y
AÇO	DIA. (mm)	QUANT (un)	C. TOTAL (cm)
C40	1	5,0	5.0
C40	2	5,0	5.0
C40	3	5,0	5.0
C40	4	6,3	4
C40	5	6,3	4
C40	6	6,3	2
C40	7	6,3	2
C40	8	6,3	0
C40	9	6,3	11
C40	10	8,0	75
			140
RESUMO DO AÇO			
AÇO	DIA. (mm)	C. TOTAL (m)	PESO + 10% (kg)
C40	6,3	184,7	44,3
C40	5,0	105,7	25,5
PESO TOTAL (kg)		12,5	
C40			88,9
C40			12,5

Volume de concreto (C=29) = 17,99 m³
Área de forma = 13,80 m²

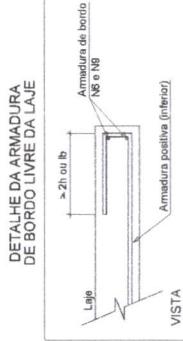

DETALHE DA ARMADURA DE BORDO LIVRE DA LAJE

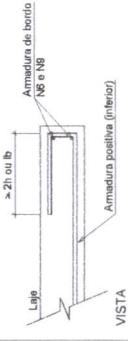

VISTA



obra:
PREFEITURA MUNICIPAL DE SANTANA DO PIAUÍ - PI
AV SÃO JOÃO, S/N - BAIRRO CENTRO
SANTANA DO PIAUÍ - PI

Preparatório:
PREFEITURA MUNICIPAL DE SANTANA DO PIAUÍ - PI

Projeto:
ESTRUTURAL


Contratado:
ARMAÇÃO - LAJE

Kong de Ubatuba
Donald de Matos Sousa
Engº Civil
CREA-NAC 19.039 *45-8
CREA-PI 17.149


Operador da Cati: FEV/2022
Indicada: INDICADA
prazo: prazo
Arquivar: ESTRUTURAL-PREFEITURA DE SANTANA DO PIAUÍ

08 / 08


EM BRANCO

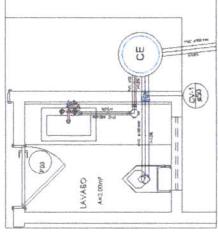


Detalhe S2
escala 1:25

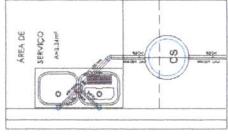

Detalhe S1
escala 1:25

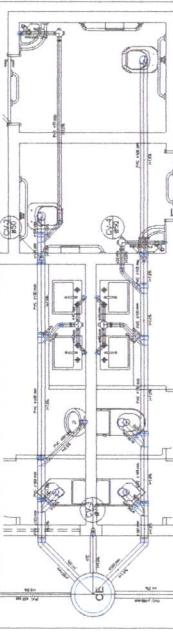

Detalhe S3
escala 1:25

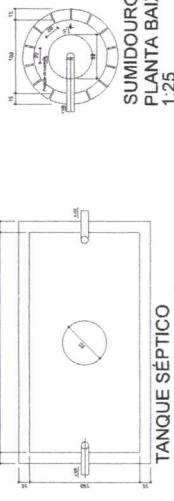

Detalhe S4
escala 1:25




**PREFEITURA MUNICIPAL DE SANTANA DO PIAUÍ - PI
AV. SÃO JOÃO, SUL, BARRA CENTRO
SANTANA DO PIAUÍ - PI
PREFEITURA MUNICIPAL DE SANTANA DO PIAUÍ - PI
Projeto: SANITÁRIO
Assunto: SANITÁRIO - DETALHES
PLANTA BAIXA - DETALHES**

01 / 01

**Ronald de Matos Sousa
Eng. Civil
CREA-PI 191035-A-97
CREF/PI 26353-1**

**CRIA-NAC 191035-A-97
CREF/PI 26353-1**

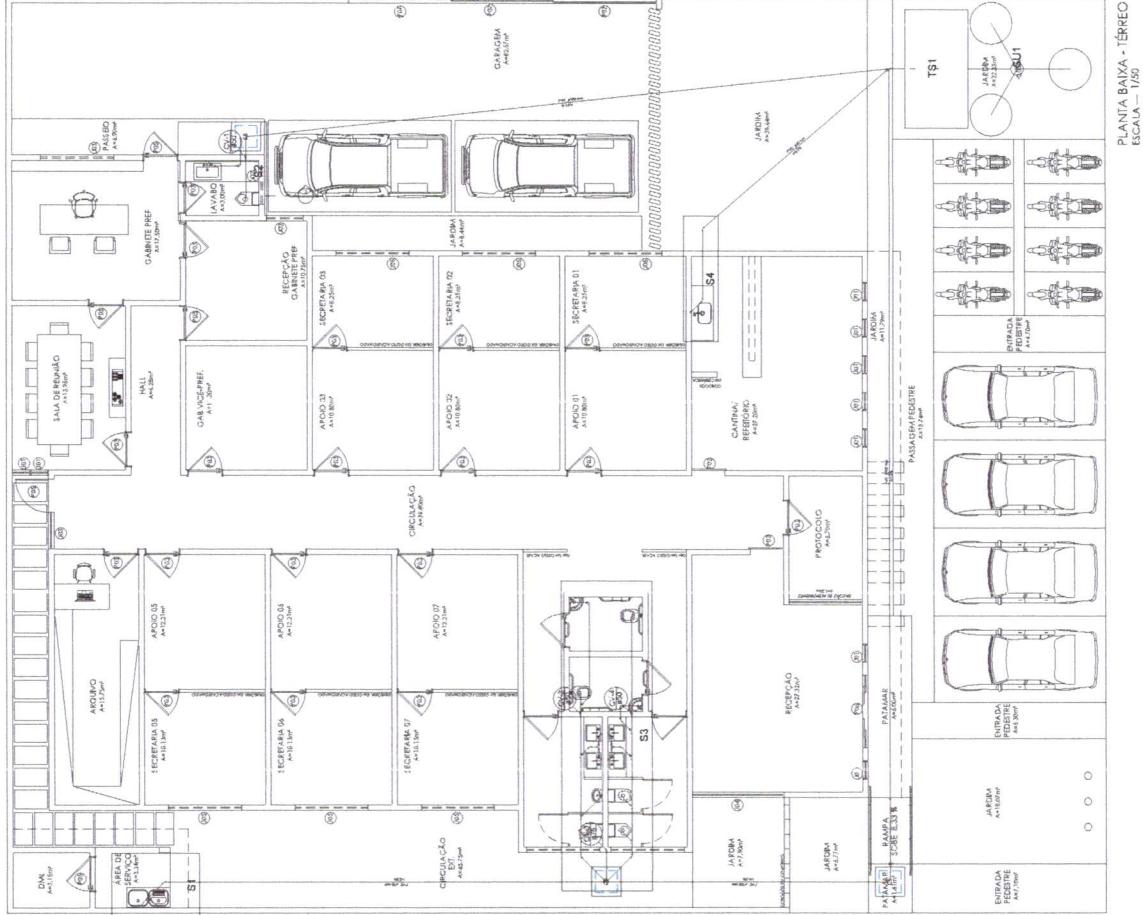

MATOS

EM BRANCO



ESTADO DO PIAUÍ
PREFEITURA MUNICIPAL DE SANTANA DO PIAUÍ
Rua Sete de Setembro, S/N, Centro - CEP: 64.615-000
Santana do Piauí - PI
CNPJ Nº 41.522.137/0001-93
www.santanadopiaui.pi.gov.br

7. LOCALIZAÇÃO DO MUNICÍPIO

SANTANA DO PIAUÍ - PI



Ronald de Matos Souza
Ronald de Matos Souza
Engº Civil
CREA-NÁO 19105566
CREA-PI 0000

EM BRANCO



ESTADO DO PIAUÍ
PREFEITURA MUNICIPAL DE SANTANA DO PIAUÍ
Rua Sete de Setembro, S/N, Centro - CEP: 64.615-000
Santana do Piauí – PI
CNPJ Nº 41.522.137/0001-93
www.santanadopiaui.pi.gov.br

8. ANEXOS



11/07/2012
Data da assinatura
Presidente da Comissão
Engº Civil
CRÉDITO APLICADO
CREDITO APPLICADO